

Р	PEDRO SALMERON ESCOBAR ARQUITECTO. CUESTA DEL PESCADO 13 GRANADA TL. y FAX. 958229216							
С	COLABORADORES Sebastián M. Rueda Godino, Arquitecto Alejo de la Torre Reyes, Arquitecto Francisco Campos Fernández, Arquitecto Técnico							
Р	ROMOTOR CONSEJERÍA DE EMPLEO, EMPRESA Y COMERCIO. Delegación Territorial de Economía, Innovación, Ciencia y Empleo de Almería							
PROYECTO	PROYECTO EJE RECONSTRUG	<u>CUCIÓN</u> CCIÓN DEL PATIO DEL CASTILLO DE VÉLEZ BLANCO,ALMERÍA	N	FECHA ABRIL 2022	510			
PLANO		SEGURIDAD Y SALUD abajo. Implantación	EL ARQUITECTO	ESCALA 1:250	SS.02			



PEDRO SALMERON ESCOBAR ARQUITECTO. CUESTA DEL PESCADO 13 GRANADA TL. y FAX. 958229216

COLABORADORES Sebastián M. Rueda Godino, Arquitecto Alejo de la Torre Reyes, Arquitecto Francisco Campos Fernández, Arquitecto Técnico

PROMOTOR CONSEJERÍA DE EMPLEO, EMPRESA Y COMERCIO. Delegación Territorial de Economía, Innovación, Ciencia y Empleo de Almería


PROYECTO EJECUCIÓN


RECONSTRUCCIÓN DEL PATIO DEL CASTILLO DE VÉLEZ BLANCO, ALMERÍA


ESTUDIO DE SEGURIDAD Y SALUD

Zonas de trabajo. Plantas nivel 1 (acceso), nivel 2 (entreplanta)


y sección longifudinal

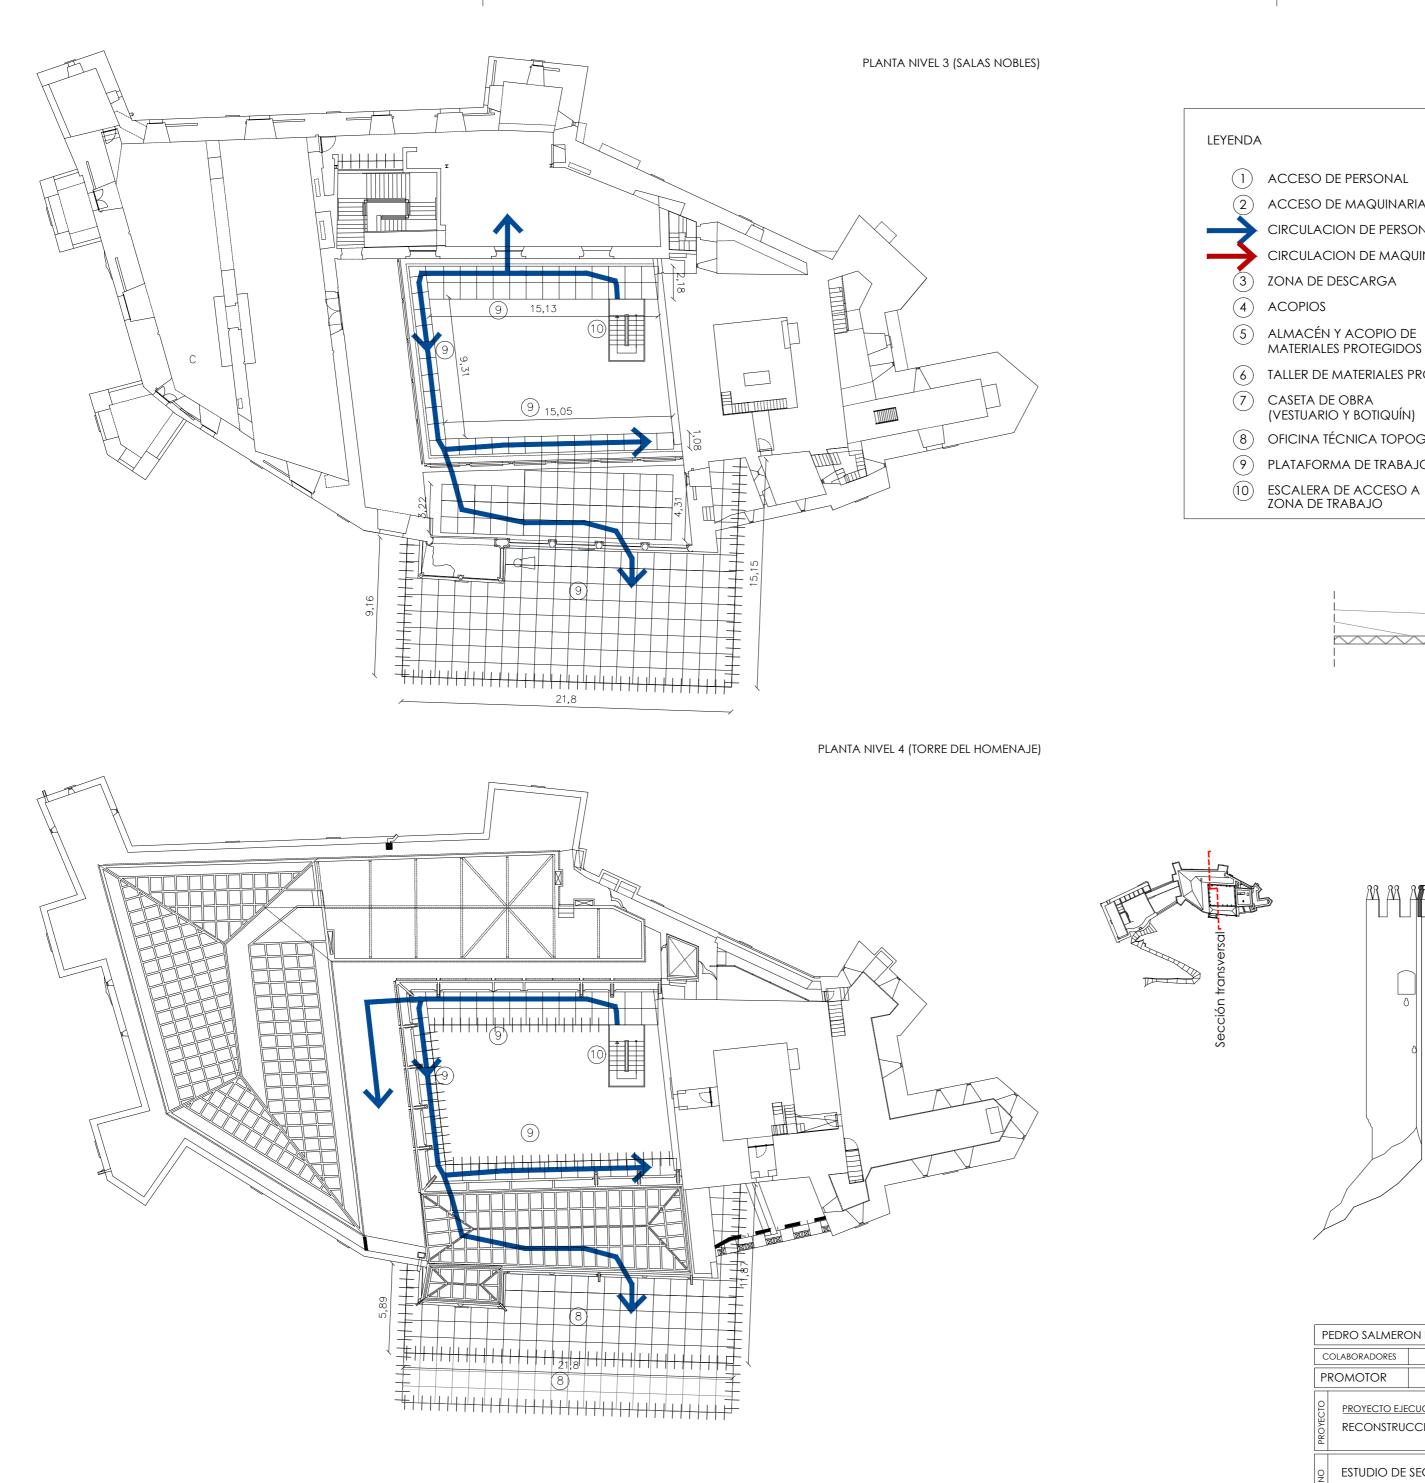


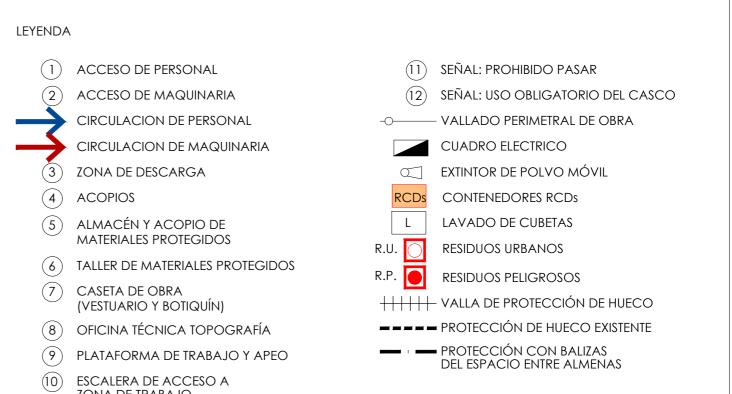


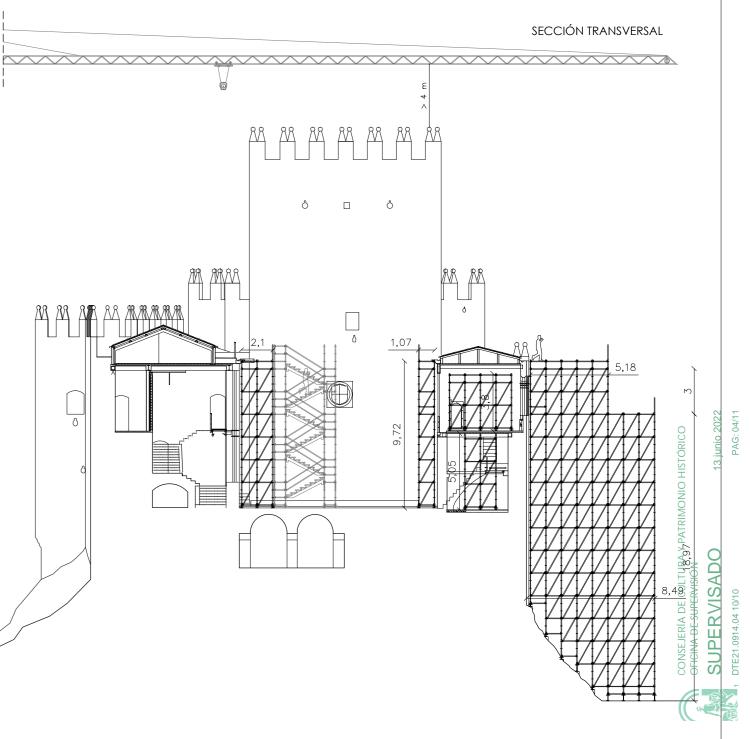

					110
PI	EDRO SALMERO	ON ESCOBAR ARQUITECTO. CUESTA DEL PESCADO 13 GRANADA TL. y FAX. 958229216			
C	OLABORADORES	Sebastián M. Rueda Godino, Arquitecto Alejo de la Torre Reyes, Arquitecto Francisco Campo	os Fernández, Arquitecto Téc	nico	
PF	ROMOTOR	CONSEJERÍA DE EMPLEO, EMPRESA Y COMERCIO. Delegación Territorial de Econo	omía, Innovación, Cienc	cia y Empleo d	de Almería
PROYECTO	PROYECTO EJE RECONSTRUG	CUCIÓN CCIÓN DEL PATIO DEL CASTILLO DE VÉLEZ BLANCO,ALMERÍA	THE N	FECHA ABRIL 2022	ARCHIVO 510
PLANO		SEGURIDAD Y SALUD abajo. Plantas nivel 3(salas nobles), nivel 4(torre del homenaje) ansversal	EL ARQUITECTO	ESCALA 1:250	SS.04

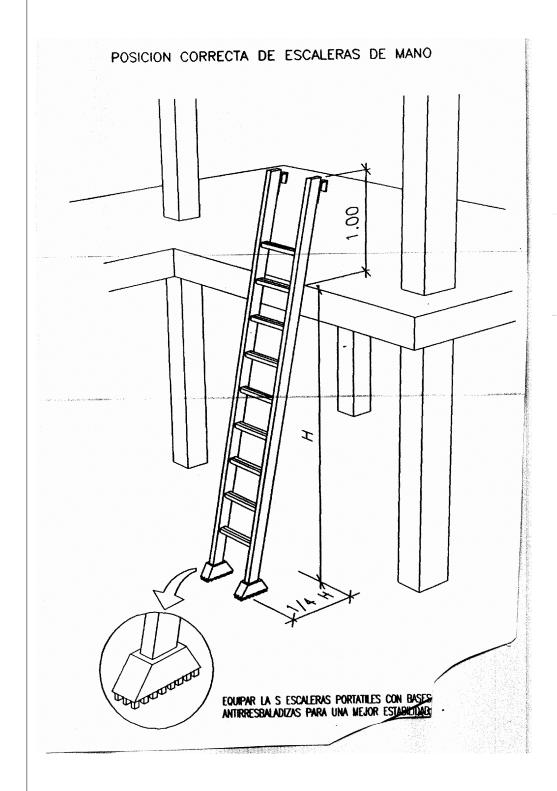


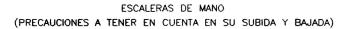

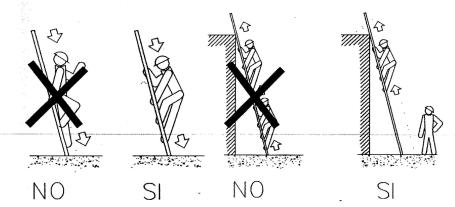


POSICIONES INCORRECTAS

DE ESCALERAS DE MANO

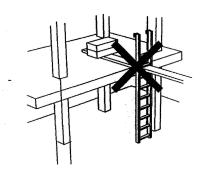





ESCALERAS DE MANO (PRECAUCIONES A TENER EN CUENTA)

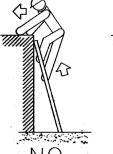




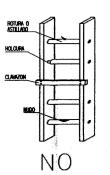

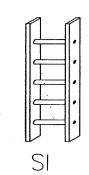





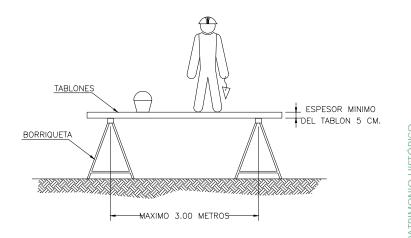

LA ANCHURA MINIMA DE LA PLATAFORMA DEL ANDAMIO SERA DE 60 CENTIMETROS. LOS TABLONES DE LA PLATAFORMA IRAN ATADOS O BIEN SUJETOS A LAS BORRIQUETAS. EN ALTURAS SUPERIORES A 2 METROS, SE DISPONDRAN BARANDILLAS EN TODO EL PERIMETRO.

PE	PEDRO SALMERON ESCOBAR ARQUITECTO. CUESTA DEL PESCADO 13 GRANADA TL. y FAX. 958229216						
C	COLABORADORES Sebastián M. Rueda Godino, Arquitecto Francisco Campos Fernández, Arquitecto Técnico						
PROMOTOR CONSEJERÍA DE EMPLEO, EMPRESA Y COMERCIO. Delegación Territorial de Economía, Innovación, Ciencia y Empleo de Almería							
PROYECTO	PROYECTO EJECUCIÓN RECONSTRUCCIÓN DEL PATIO DEL CASTILLO DE VÉLEZ BLANCO, ALMERÍA						
PLANO	ESTUDIO DE Escaleras y o	SEGURIDAD Y SALUD	EL ARQUITECTO	ESCALA S/E	SS.05		

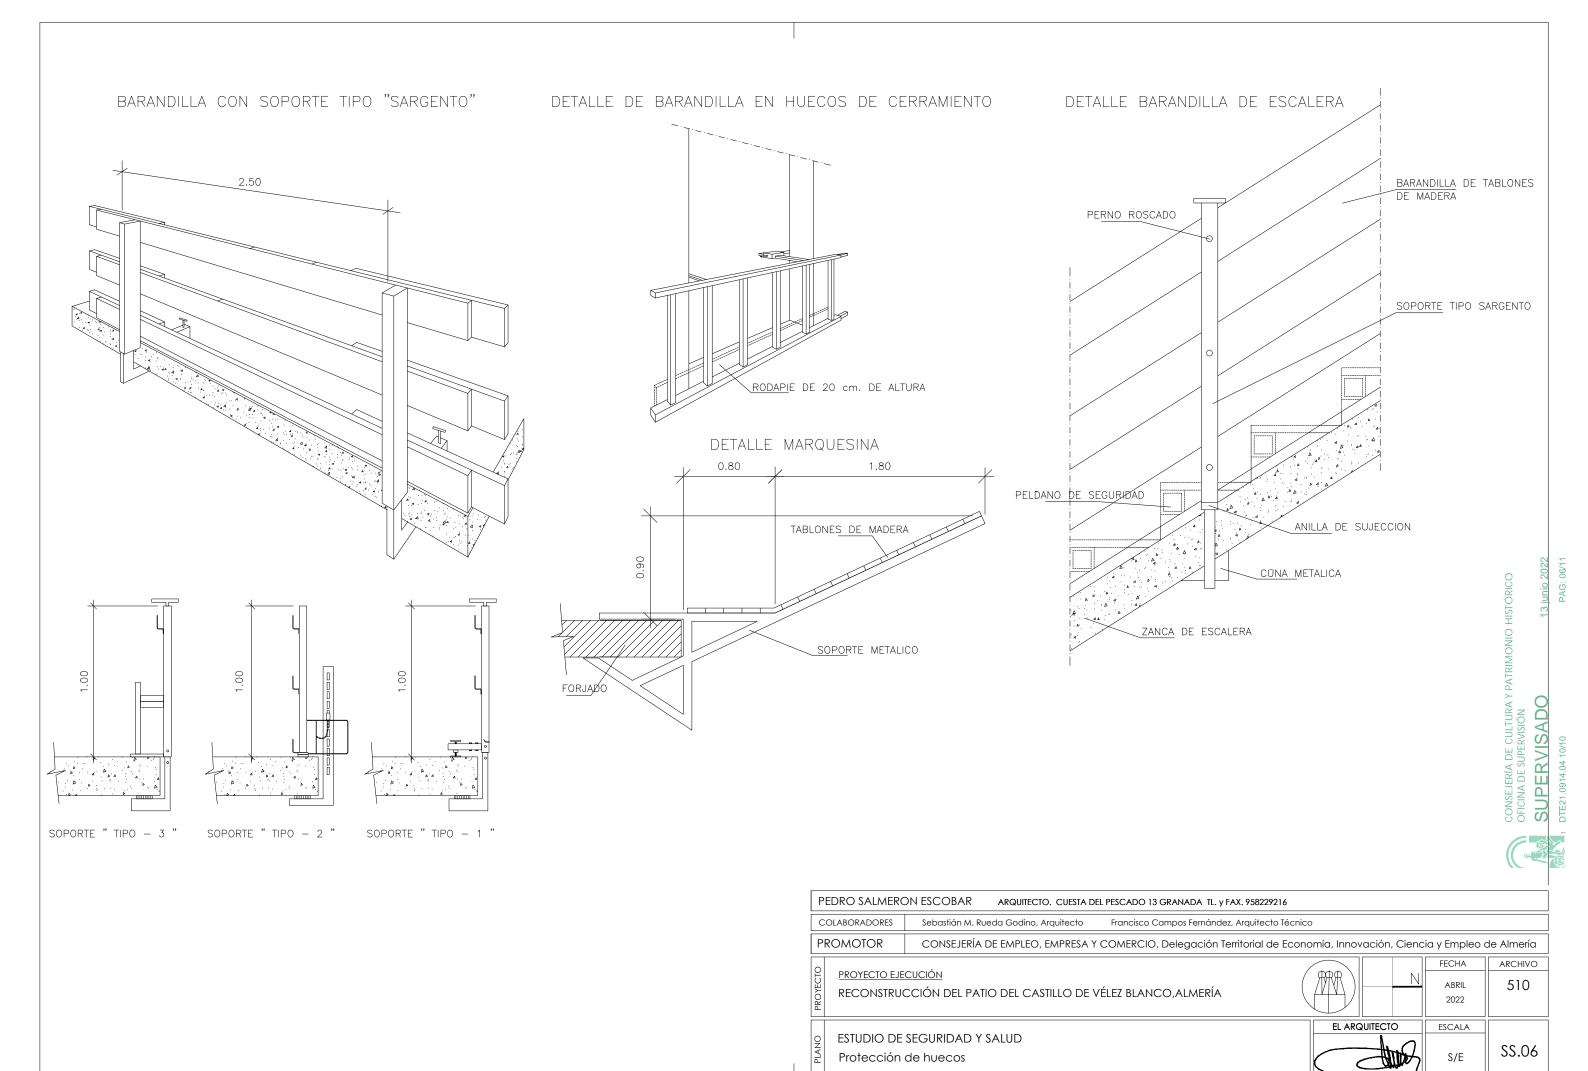

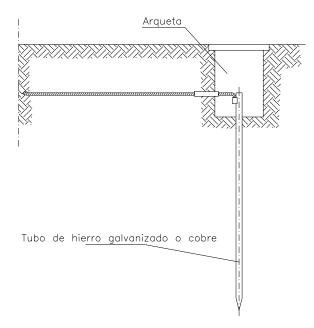

Las picas de acero galvanizado seran como minimo de 25 mm. de diametro. Las picas de cobre seran como minimo de 14 mm. de diametro. Si se colocan perfiles de acero galvanizado, estos tendran como minimo 60 mm. de lado.


Los cables de union entre electrodos o entre electrodos y el cuadro electrico de obra, no tendran una seccion inferior a 16 mm2.

Los conductores de proteccion estaran incluidos en la manguera que alimenta las maquinas a proteger y se distinguira por el color de su aislamiento, es decir amarillo/verde.

La seccion del conductor de proteccion sera como minimo la indicada en la siguiente tabla, para un conductor del mismo metal que el de los conductores

ì	siguiente tabia, para un	conductor dei mismo me
	Seccion de los conductores de fase de la instalacion S (mm2)	Seccion minima de los conductores de proteccion Sp (mm2)
	S ≤ 16 16 < S ≤ 35 S > 35	S 16 S/2

activos y que este ubicado en el mismo cable o canalizacion que estos ultimos.
Si el conductor de proteccion no estuviera ubicado en el mismo cable que los conductores activos, la seccion minima obtenida en la tabla debera ser como minimo 4 mm2.

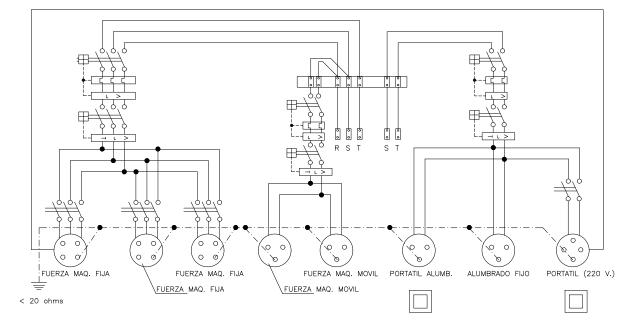



ESQUEMA UNIFILAR DEL CUADRO ELECTRICO DE OBRA



F	PEDRO SALMERON ESCOBAR ARQUITECTO. CUESTA DEL PESCADO 13 GRANADA TL. y FAX. 958229216							
	COLABORADORES Sebastián M. Rueda Godino, Arquitecto Francisco Campos Fernández, Arquitecto Técnico							
Р	PROMOTOR CONSEJERÍA DE EMPLEO, EMPRESA Y COMERCIO. Delegación Territorial de Economía, Innovación, Ciencia y Empleo de Almería							
PROYECTO	PROYECTO EJE RECONSTRU	CUCIÓN CCIÓN DEL PATIO DEL CASTILLO DE VÉLEZ BLANCO,ALMERÍA	AND N	FECHA ABRIL 2022	ARCHIVO 510			
PLANO	ESTUDIO DE Electricidad	SEGURIDAD Y SALUD	EL ARQUITECTO	S/E	SS.07			


PROTECCIONES INDIVIDUALES (CASCO DE SEGURIDAD)

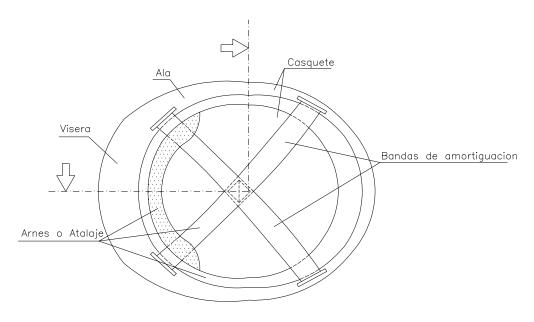


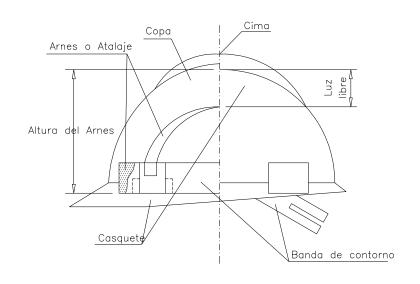


PROTECCIONES INDIVIDUALES (BOTAS DE SEGURIDAD - REFUERZOS)

PUNTERA

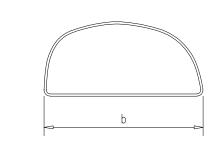

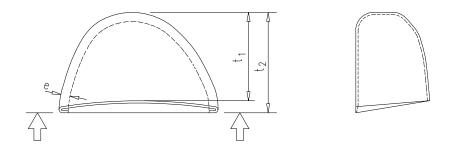

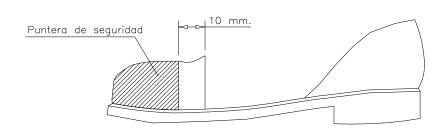

PEDRO SALMERON ESCOBAR	ARQUITECTO. CUESTA DEL PESCADO 13 GRANADA TL. y FAX. 958229216

PROMOTOR	CONSEJERIA DE EMPLEO, EMPRESA Y COMERCIO. Delegación Terr	ritorial de Economia, Innovo	ación, Ciencia y	/ Empleo d	e Almeria
				FECHA	ARCHIVO

Francisco Campos Fernández, Arquitecto Técnico

81	PROYECTO EJECUCIÓN
) K	PROYECTO EJECUCIÓN RECONSTRUCCIÓN DEL PATIO DEL CASTILLO DE VÉLEZ BLANCO, ALMERÍA
26	

Sebastián M. Rueda Godino, Arquitecto

ESTUDIO DE SEGURIDAD Y SALUD	
Protecciones Individuales	

COLABORADORES

SIMBOLO

COLORES

SIMBOLO SEGURIDAD CONTRASTE

SE¥AL DE ADVERTENCIA

CONSEJERÍA DE CU OFICINA DE SUPERVI	SUPERVIS,
Almerí	a

			COLORES			
SIGNIFICADO DE LA SEÑAL	SIMBOLO	DEL SIMBOLO	DE SEGURIDAD	DE CONTRASTE	SEÑAL DE SEGURIDAD	SIGNIFICADO DE LA SE¥AL
RIESGO DE INCENDIO MATERIAS INFLAMABLES	RNY.	NEGRO	AMARILLO	NEGRO		CAIDAS AL MISMO NIVEL
RIESGO DE INCENDIO MATERIAS EXPLOSIVAS		NEGRO	AMARILLO	NEGRO		ALTA PRESION
RIESGO DE RADIACION MATERIAL RADIOACTIVO		NEGRO	AMARILLO	NEGRO		ALTA TEMPERATURA
RIESGO DE CARGAS SUSPENDIDAS		NEGRO	AMARILLO	NEGRO		BAJA TEMPERATURA
RIESGO DE INTOXICACION SUSTANCIAS TOXICAS		NEGRO	AMARILLO	NEGRO		RADIACIONES LASER
RIESGO DE CORROSION SUSTANCIAS CORROSIVAS		NEGRO	AMARILLO	NEGRO		CARRETILLAS DE MANUTENCION


Р	PEDRO SALMERON ESCOBAR ARQUITECTO. CUESTA DEL PESCADO 13 GRANADA TL. y FAX. 958229216							
	COLABORADORES Sebastián M. Rueda Godino, Arquitecto Francisco Campos Fernández, Arquitecto Técnico							
PI	ROMOTOR	CONSEJERÍA DE EMPLEO, EMPRESA Y COMERCIO. Delegación Territorial de Economía, Innovación, Cie	ncia y Empleo d	de Almería				
0			FECHA	ARCHIVO				
ECT	PROYECTO EJE	CUCION CICIÓN DEL PATIO DEL CASTILLO DE VÉLEZ BLANCO, ALMERÍA	ABRIL	510				
PROYECTO	RECONSTRUC	2022						
		EL ARQUITECTO	ESCALA					
PLANO	ESTUDIO DE	SEGURIDAD Y SALUD		00.22				
PLA	Señalizacior	es I	S/E	SS.09				
			[]					

ELEMENTOS DE SENALIZACION, BALIZAMIENTO Y DEFENSA.

Utilizacion de las categorias dimensionales

	CATEGORIA DIMENSIONAL				
TIPO -DE VIA	MUY GRANDE	GRANDE	- NORMAL		
Autopistas y Autovias	Autopistas y Autovias Recomendable Resto de la red VE > 90 Km/h Recomendable		Prohibida		
			Permitida		
Resto de la red VE ≤ 90 Km/h	Permitida	Permitida	Permitida		

Distancia de legibilidad en funcion de la altura de la letra o simbolo.

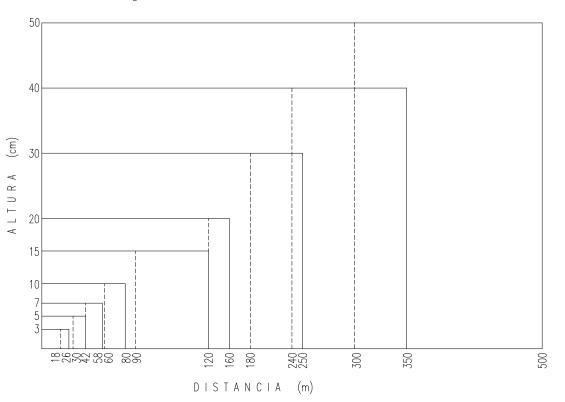

SEÑALES DE SALVAMENTO

OLONIIEIO I DO		COLORES				
SIGNIFICADO DE LA SE¥AL	SIMBOLO	DEL SIMBOLO	DE SEGURIDAD	DE CONTRASTE	SEÑAL DE SEGURIDAD	
EQUIPO DE PRIMEROS AUXILIOS		BLANCO	VERDE	BLANCO		
LOCALIZACION DE PRIMEROS AUXILIOS		BLANCO	VERDE	BLANCO		
DIRECCION HACIA PRIMEROS AUXILIOS		BLANCO	VERDE	BLANCO		
LOCALIZACION SALIDA DE SOCORRO		BLANCO	VERDE	BLANCO		
DIRECCION HACIA SALIDA DE SOCORRO		BLANCO	VERDE	BLANCO		
LOCALIZACION DUCHA DE SOCORRO		BLANCO	VERDE	BLANCO		

PEDRO SALMERON ESCOBAR ARQUITECTO. CUESTA DEL PESCADO 13 GRANADA TL. y FAX. 958229216									
COLABORADORES	Sebastián M. Rueda Godino, Arquitecto Francisco Campos Fernández, Arquitecto Técnico								
PROMOTOR	CONSEJERÍA DE EMPLEO, EMPRESA Y COMERCIO. Delegación Territorial de Economía, Innovación, Cienc	ia y Empleo c	de Almería						
PROYECTO E. RECONSTRU	CCIÓN DEL PATIO DEL CASTILLO DE VÉLEZ BLANCO,ALMERÍA	FECHA ABRIL 2022	ARCHIVO 510						
Señalizacio	SEGURIDAD Y SALUD nes II	S/E	SS.10						

SEÑALES DE OBLIGACION

			COLORES		
SIGNIFICADO DE LA SE¥AL	SIMBOLO	DEL SIMBOLO	DE	DE CONTRASTE	SE¥AL DE SEGURIDAD
PROTECCION OBLIGATORIA DE VIAS RESPIRATORIAS		BLANCO	AZUL	BLANCO	
PROTECCION OBLIGATORIA DE LA CABEZA		BLANCO	AZUL	BLANCO	
PROTECCION OBLIGATORIA DEL OIDO		BLANCO	AZUL	BLANCO	
PROTECCION OBLIGATORIA DE LA VISTA		BLANCO	AZUL	BLANCO	
PROTECCION OBLIGATORIA DE LAS MANOS		BLANCO	AZUL	BLANCO	
PROTECCION OBLIGATORIA DE LOS PIES		BLANCO	AZUL	BLANCO	
USO OBLIGATORIO OBLIGATORIO DE PANTALLA		BLANCO	AZUL	BLANCO	
USO OBLIGATORIO OBLIGATORIO DE PROTECTOR AJUSTABLE	Emz C	BLANCO	AZUL	BLANCO	

SEÑALES DE SEGURIDAD (UNE 81.501)

010111510450		COLORES			
SIGNIFICADO DE LA SEÑAL	SIMBOLO	DEL SIMBOLO	DE SEGURIDAD	DE CONTRASTE	SEÑAL DE SEGURIDAD
PROHIBIDO FUMAR		NEGRO	ROJO	BLANCO	
PROHIBIDO APAGAR CON AGUA		NEGRO	ROJO	BLANCO	
PROHIBIDO FUMAR Y LLAMAS DESNUDAS		NEGRO	ROJO	BLANCO	
AGUA NO POTABLE		NEGRO	ROJO	BLANCO	TORICO SUZZ
PROHIBIDO PASARN A LOS PEATONES		NEGRO	ROJO	BLANCO	E CULTURA Y PATRIMONIO HISTORICO ISADO 13 Junio 20

Establecimiento de las dimensiones de una señal hasta una distancia de 50 metros de Señas de Solo de Solo de Señas de Solo de Sol

Siendo L la distancia en metros desde donde se puede ver la señal y S la superficie

PEDRO SALMERON ESCOBAR ARQUITECTO. CUESTA DEL PESCADO 13 GRANADA TL. y FAX. 958229216									
С	COLABORADORES Sebastián M. Rueda Godino, Arquitecto Francisco Campos Fernández, Arquitecto Técnico								
PROMOTOR CONSEJERÍA DE EMPLEO, EMPRESA Y COMERCIO. Delegación Territorial de Economía, Innovación, Ciencia y Empleo de Almerí							de Almería		
PROYECTO	PROYECTO EJECUCIÓN RECONSTRUCCIÓN DEL PATIO DEL CASTILLO DE VÉLEZ BLANCO, ALMERÍA					N	FECHA ABRIL 2022	ARCHIVO 510	
PLANO	ESTUDIO DE Señalizacior	SEGURIDAD Y nes III	SALUD		-	EL ARQUITECT		S/E	SS.11