



Plano de situación. Escala 1:2000. Suelo urbano, calificado como transportes e infraestructuras básicas: infraestructuras urbanas

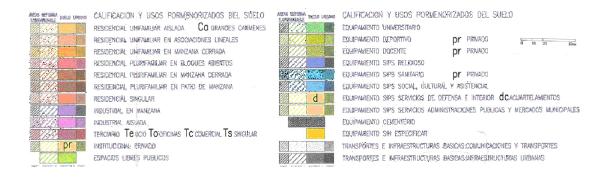

Plano de situación. Escala 1:2000

Promotor: Delegación Territorial en Granada de la Consejería de Fomento, Articulación del Territorio y Vivienda Arquitectos: María de la Barca Fdez-Reinoso Santamaría.

Colaboradores: Alfonso Bermejo Oroz

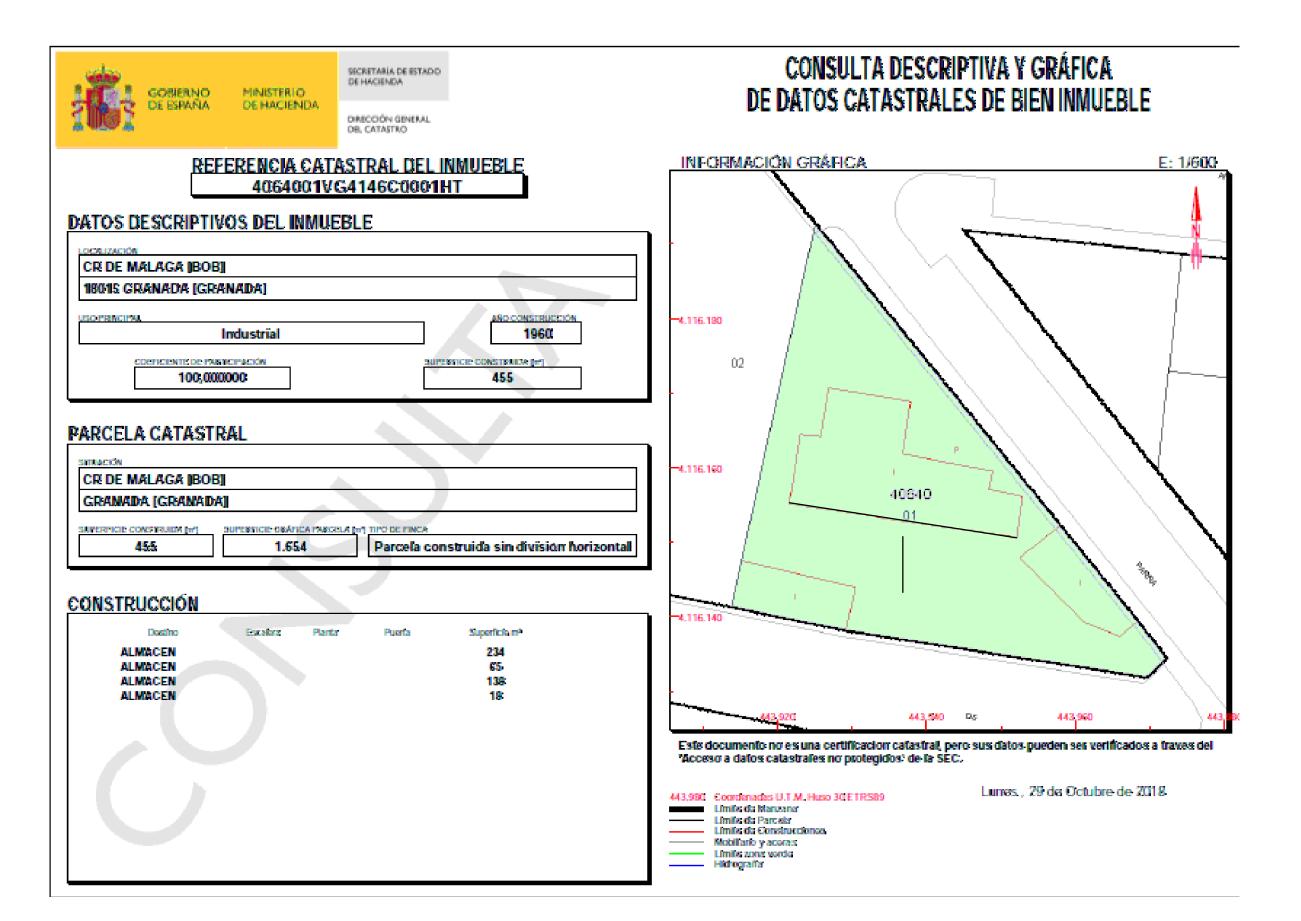


PROYECTO: REHABILITACIÓN DEL EDIFICIO DE LABORATORIO DE CONTROL DE CALIDAD PARA SUSTITUCIÓN DE CUBIERTA DE FIBROCEMENTO


Carretera de Málaga número 130. Granada, provincia de Granada.

Plano catastral, emplazamiento. Escala 1:500


Promotor: Delegación Territorial en Granada de la Consejería de Fomento, Articulación del Territorio y Vivienda Arquitectos: María de la Barca Fdez-Reinoso Santamaría.

Colaboradores: Alfonso Bermejo Oroz

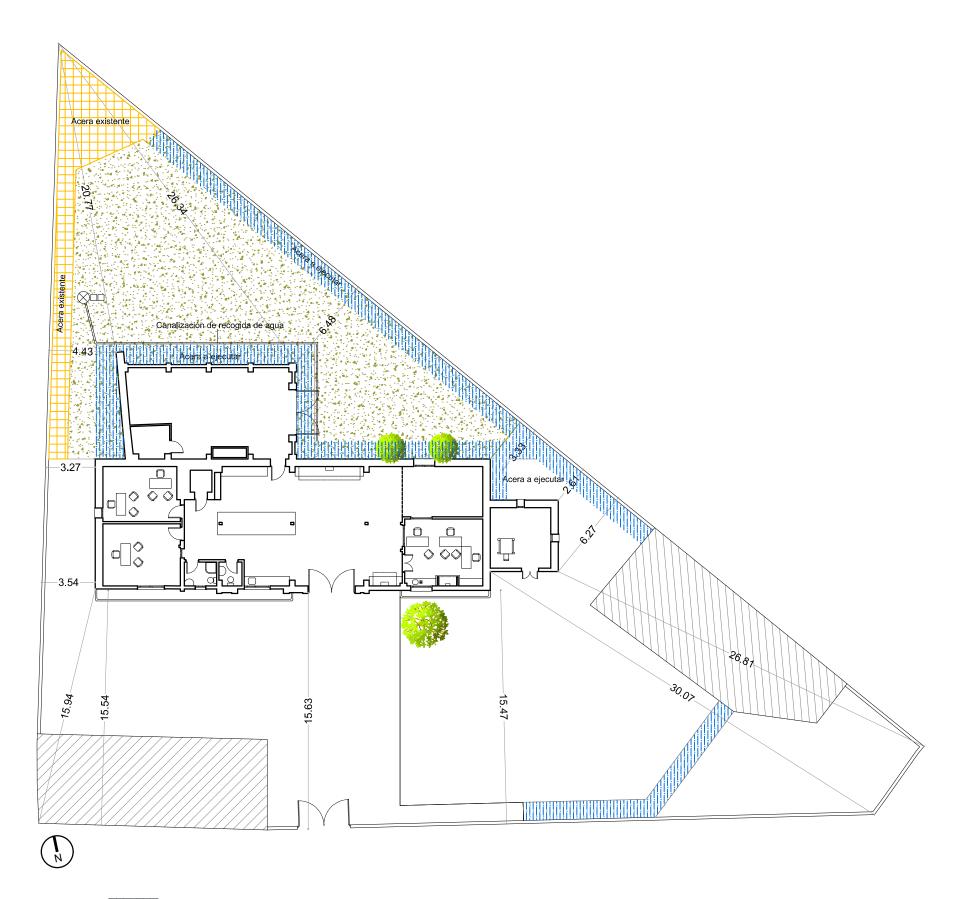

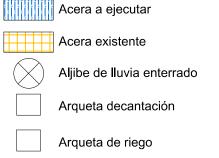


Localización de la edificación en la parcela e intervenciones exteriores. Escala 1:250 003

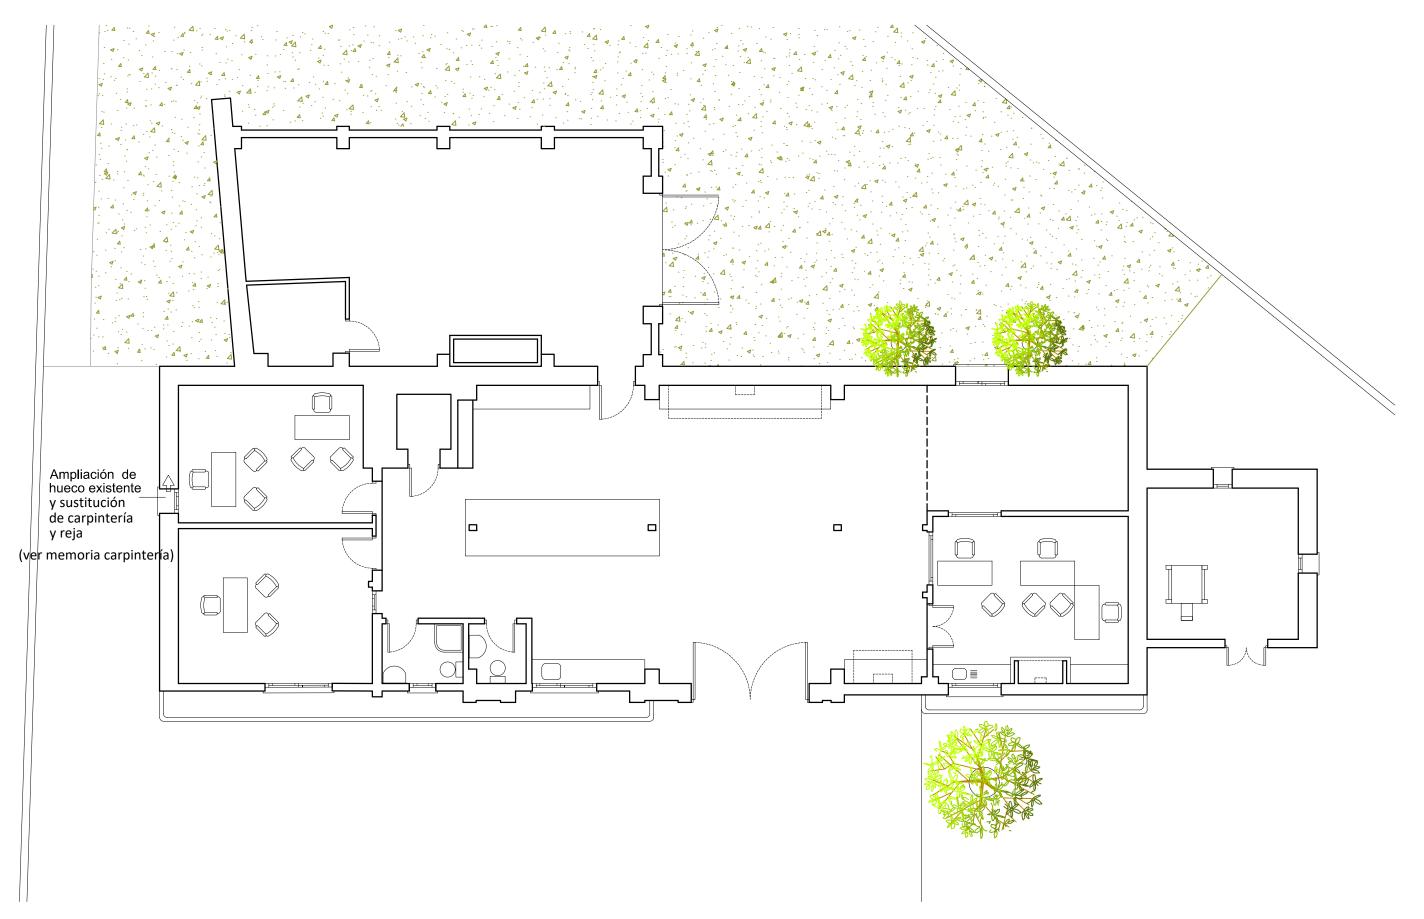

004


Estado inicial, distribución planta baja. Escala 1:100

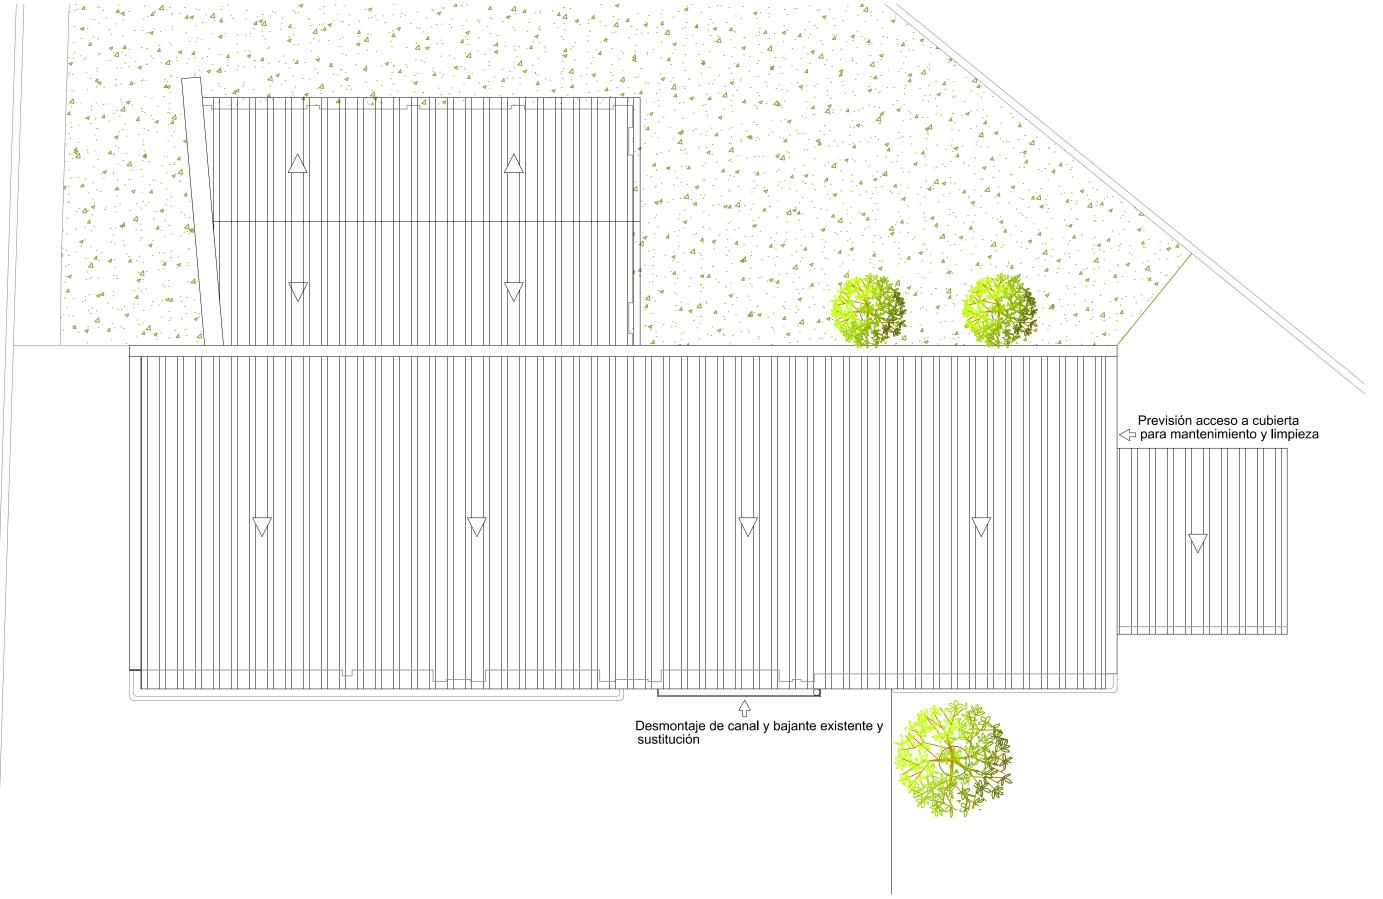

Estado inicial, distribución planta cubierta. Escala 1:100


Promotor: Delegación Territorial en Granada de la Consejería de Fomento, Articulación del Territorio y Vivienda Arquitectos: María de la Barca Fdez-Reinoso Santamaría.

Colaboradores: Alfonso Bermejo Oroz

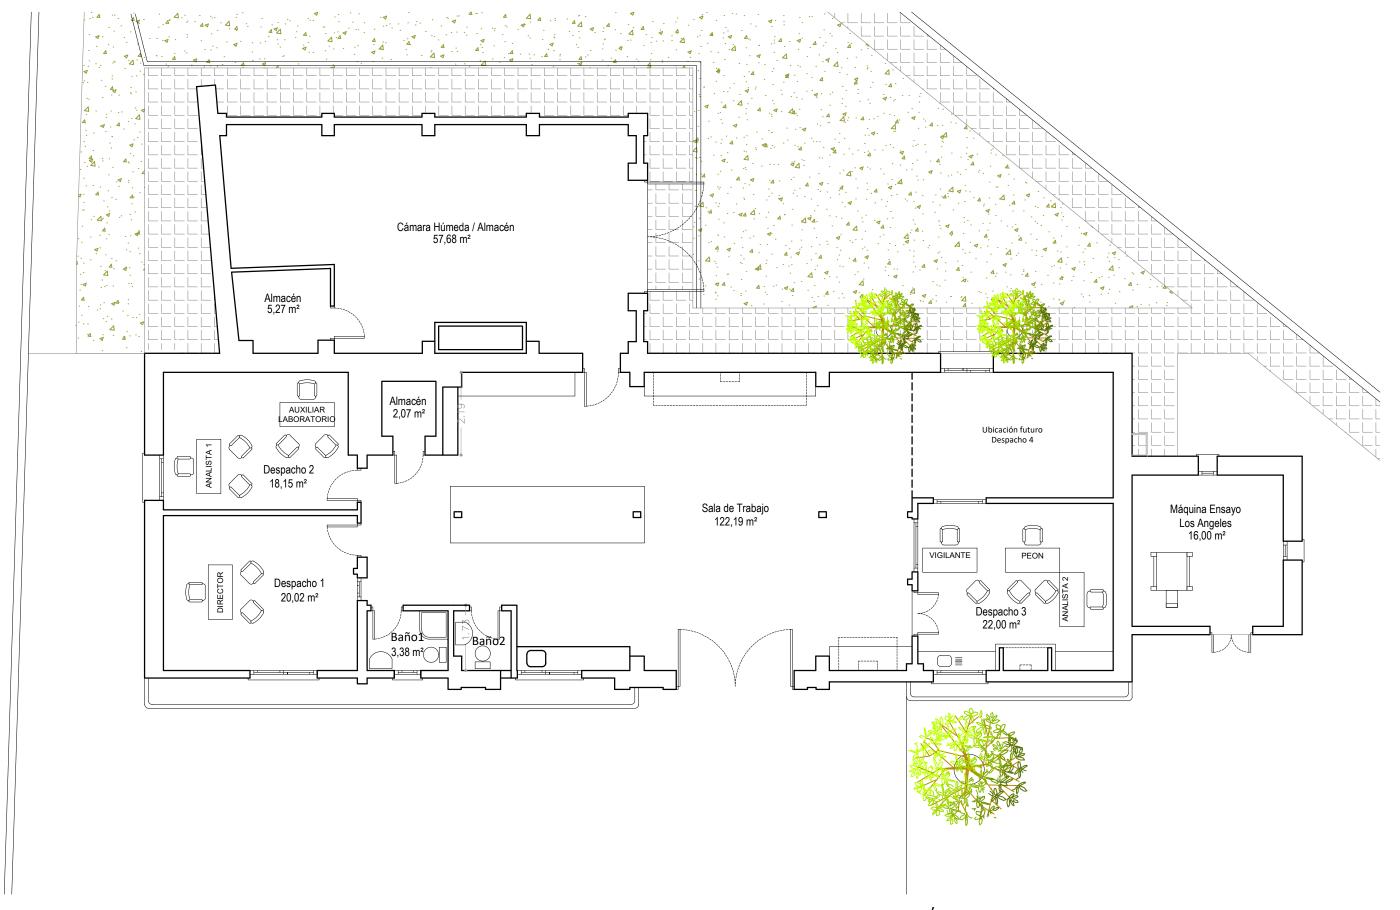


006

Estado final, distribución planta baja. Escala 1:100

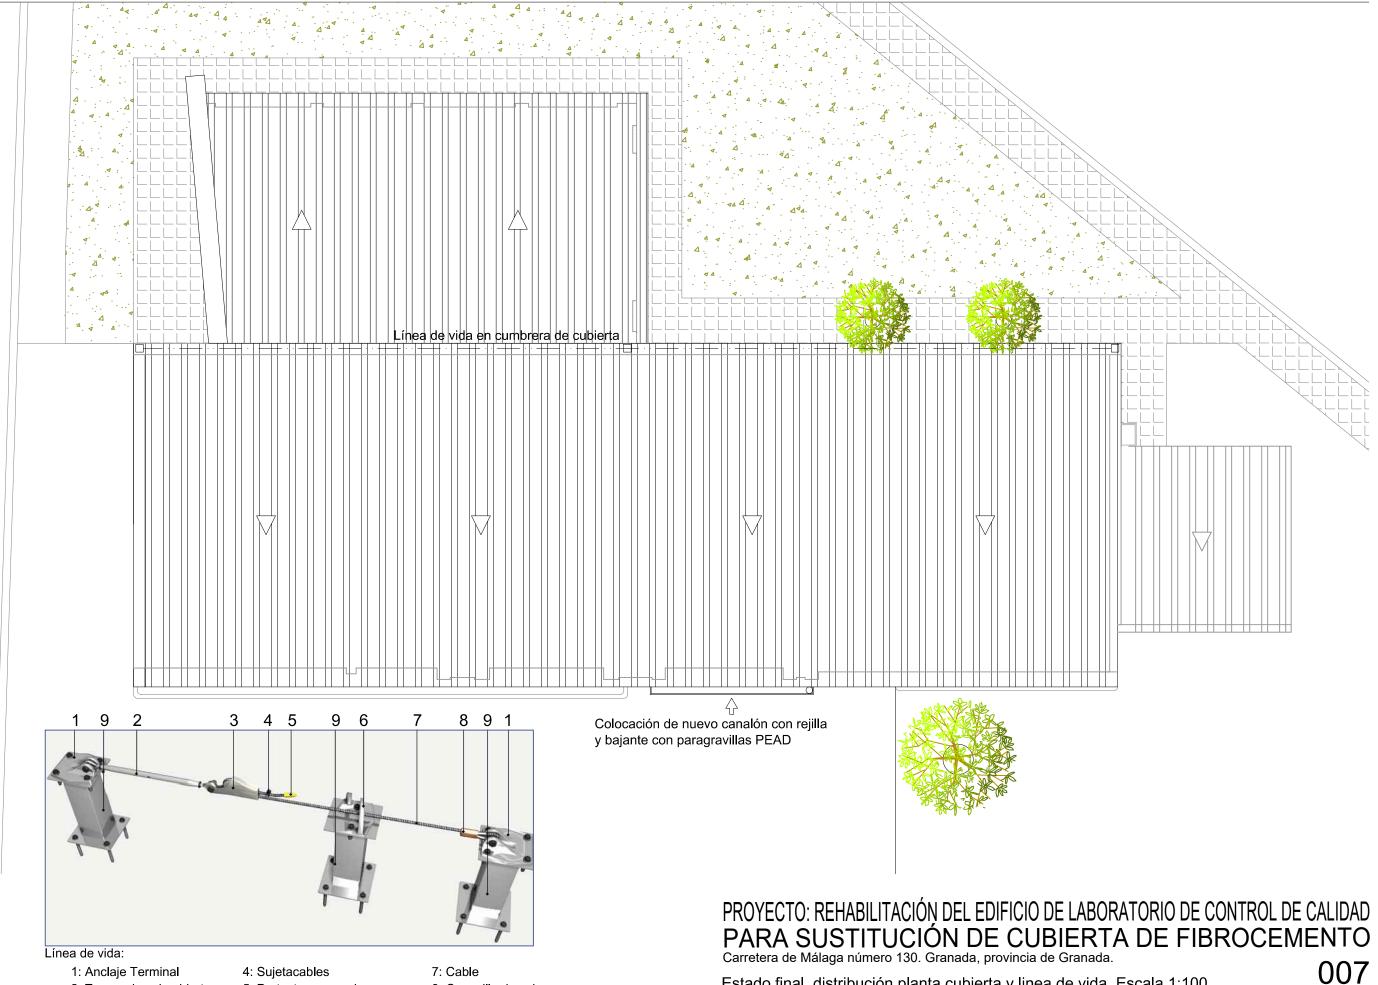


- 1: Anclaje Terminal
- 2: Tensor de caja abierta
- 3: Terminal manual
- 4: Sujetacables
- 5: Protector para cabo
- 6: Anclaje intermedio
- 7: Cable
- 8: Casquillo de cobre
- 9: Poste

Estado final, distribución planta cubierta y linea de vida. Escala 1:100

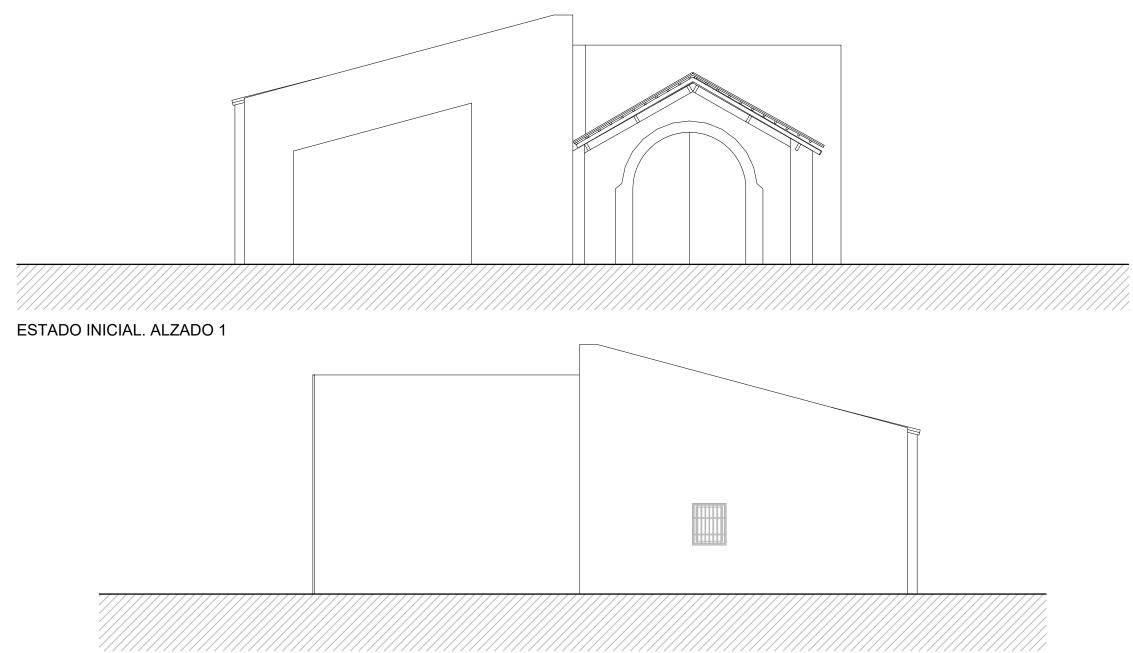




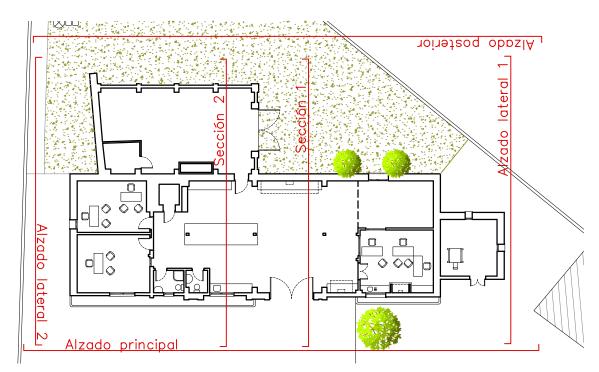


Estado inicial, alzados. Escala 1:100


Promotor: Delegación Territorial en Granada de la Consejería de Fomento, Articulación del Territorio y Vivienda Arquitectos: María de la Barca Fdez-Reinoso Santamaría. Colaboradores: Alfonso Bermejo Oroz

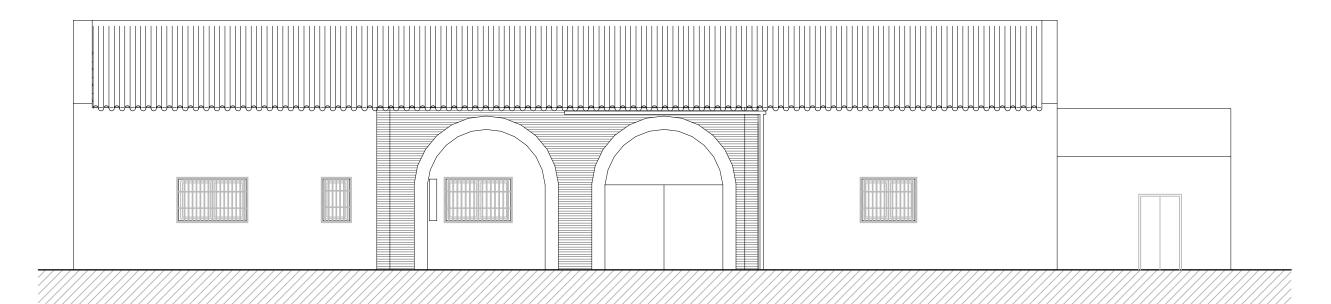

ESTADO INICIAL. ALZADO PRINCIPAL

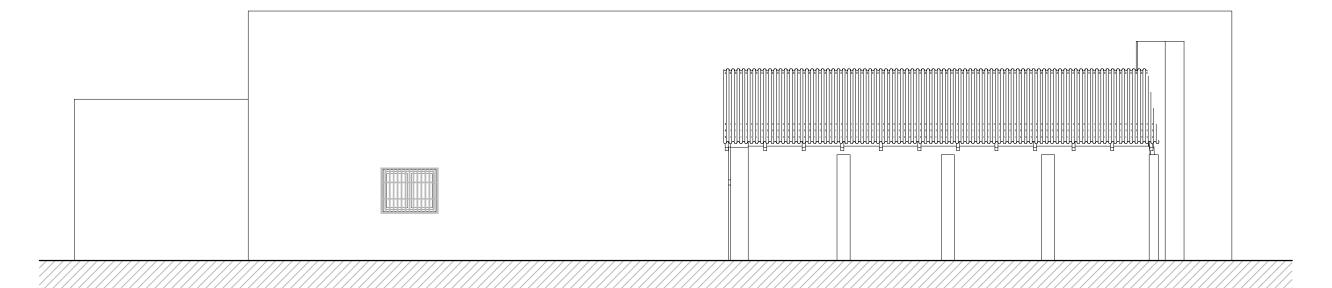


ESTADO INICIAL. ALZADO POSTERIOR

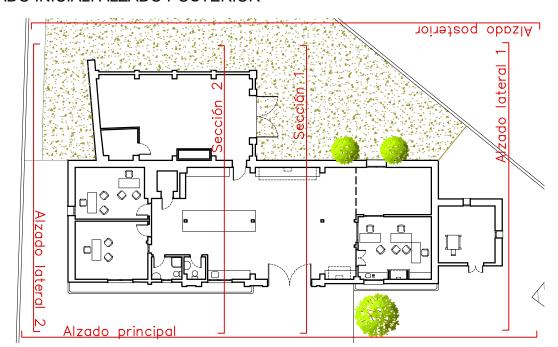


PROYECTO: REHABILITACIÓN DEL EDIFICIO DE LABORATORIO DE CONTROL DE CALIDAD PARA SUSTITUCIÓN DE CUBIERTA DE FIBROCEMENTO Carretera de Málaga número 130. Granada, provincia de Granada.

Estado inicial, alzados. Escala 1:100


Promotor: Delegación Territorial en Granada de la Consejería de Fomento, Articulación del Territorio y Vivienda Arquitectos: María de la Barca Fdez-Reinoso Santamaría. Colaboradores: Alfonso Bermejo Oroz

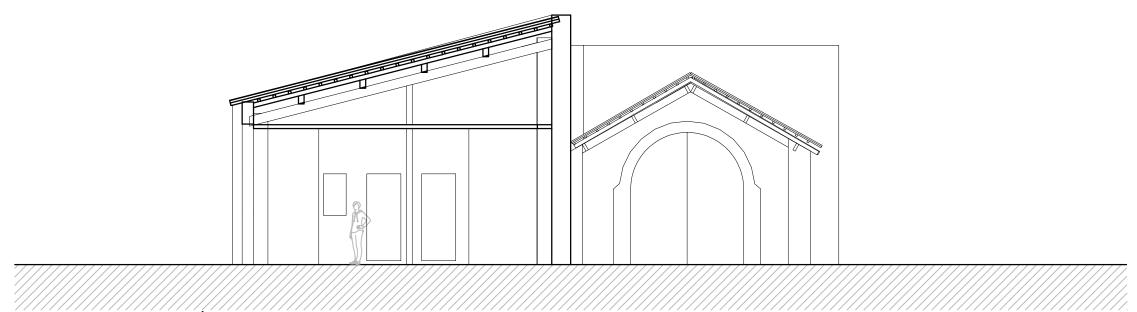

ESTADO INICIAL. SECCIÓN 1

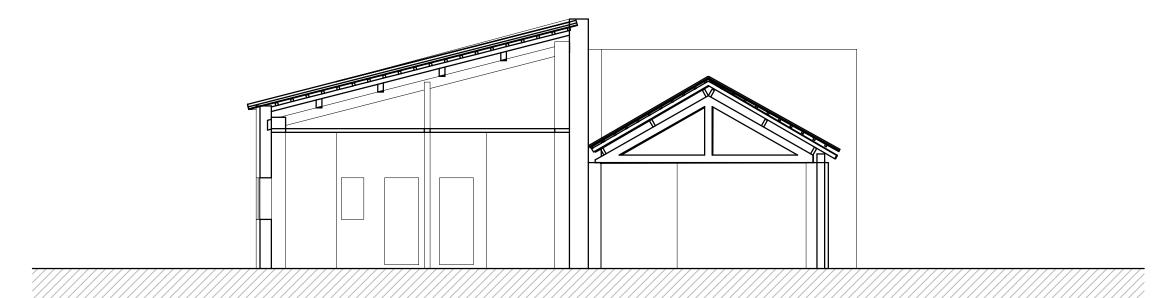


ESTADO INICIAL. SECCIÓN 2

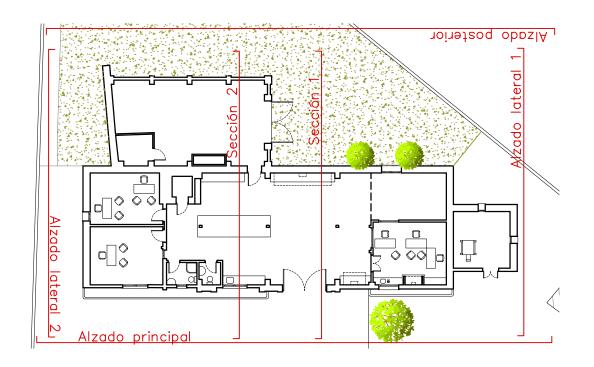


PROYECTO: REHABILITACIÓN DEL EDIFICIO DE LABORATORIO DE CONTROL DE CALIDAD PARA SUSTITUCIÓN DE CUBIERTA DE FIBROCEMENTO Carretera de Málaga número 130. Granada, provincia de Granada.

010


Estado inicial, secciones. Escala 1:100

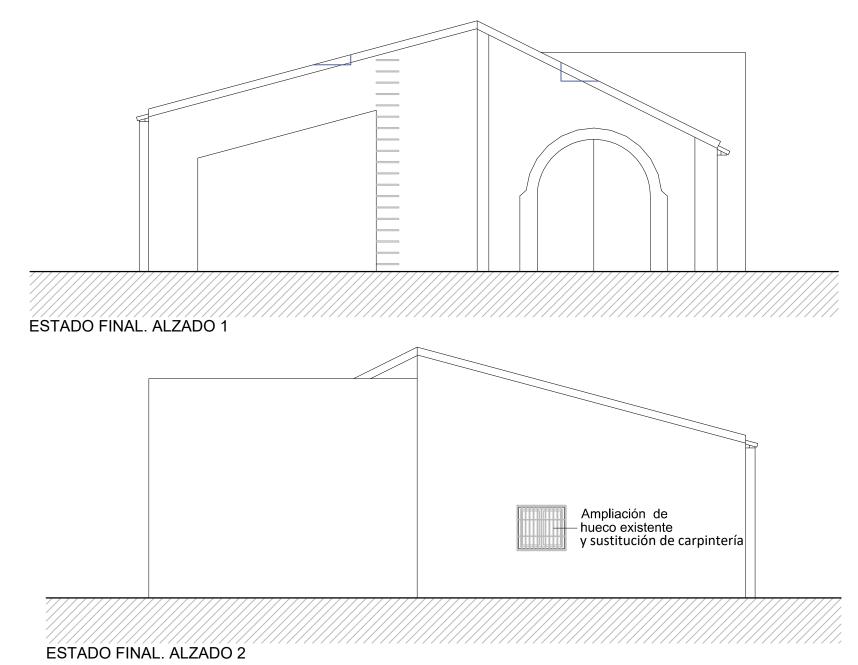

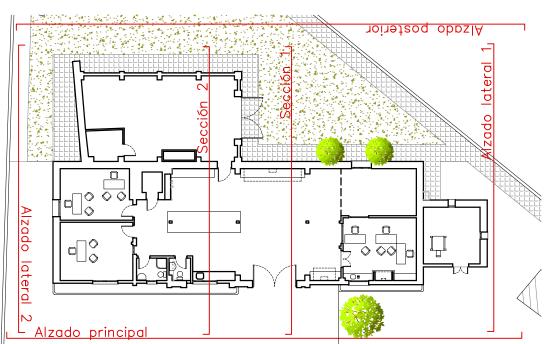


011


Estado final, alzados. Escala 1:100

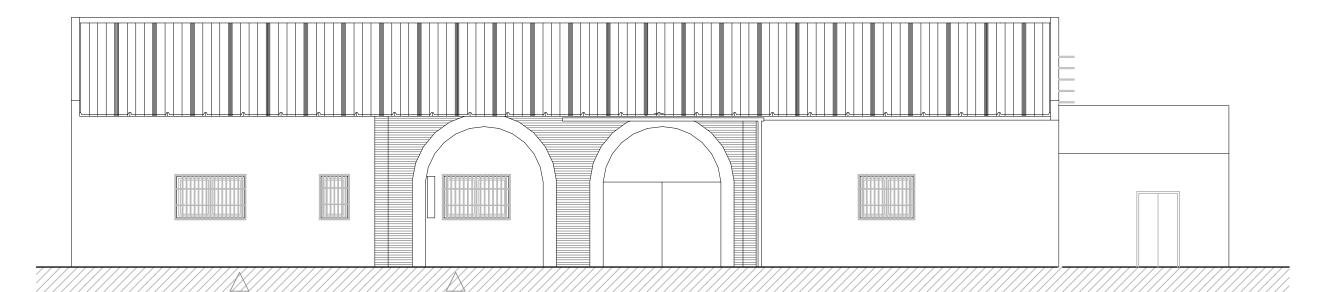

ESTADO FINAL. ALZADO PRINCIPAL

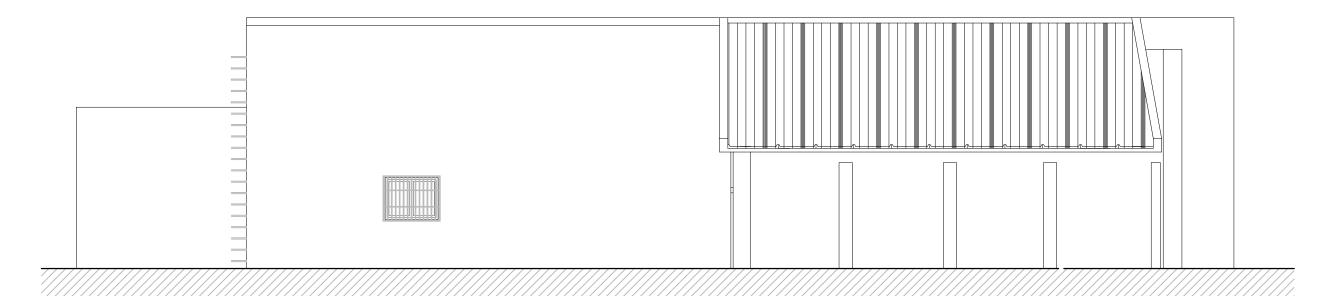


ESTADO FINAL. ALZADO POSTERIOR

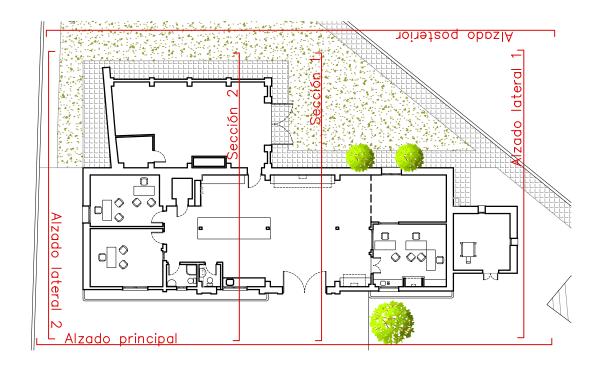


PROYECTO: REHABILITACIÓN DEL EDIFICIO DE LABORATORIO DE CONTROL DE CALIDAD PARA SUSTITUCIÓN DE CUBIERTA DE FIBROCEMENTO Carretera de Málaga número 130. Granada, provincia de Granada.


Estado final, alzados. Escala 1:100

012

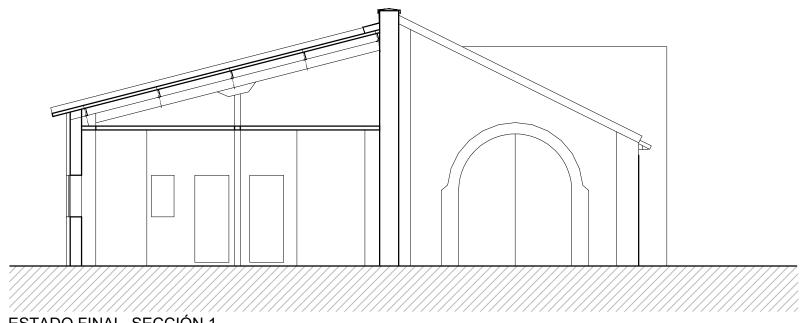


ESTADO FINAL. SECCIÓN 1

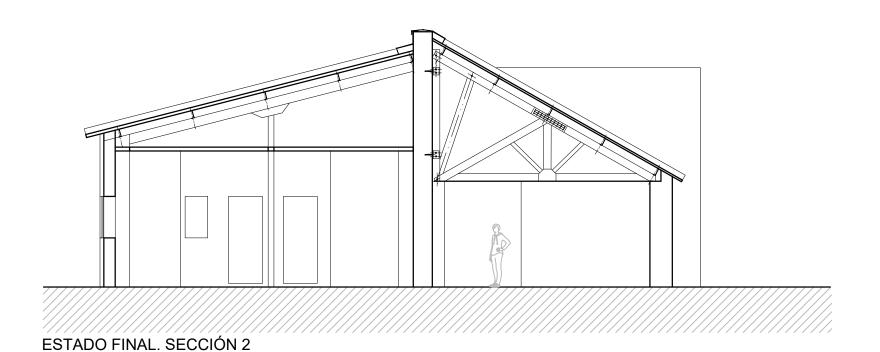

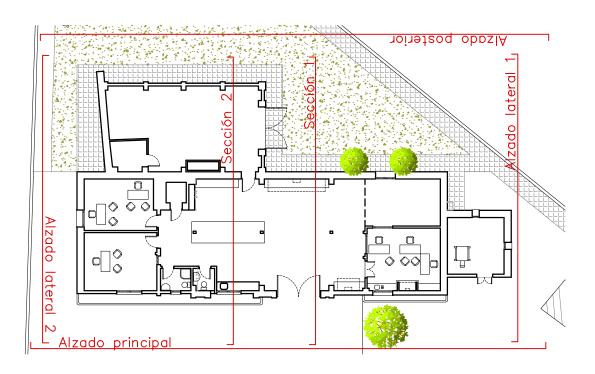


013


Estado final, secciones. Escala 1:100

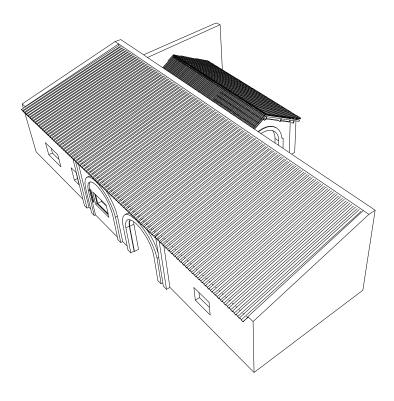


DESMONTADO DE CUBRICIÓN FIBROCEMENTO

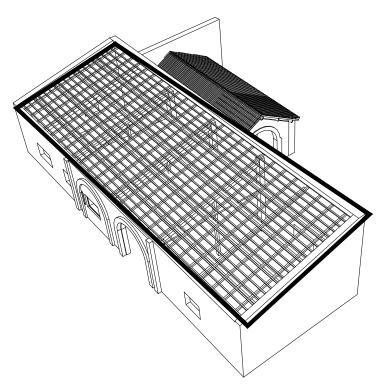

DESMONTAR, FALSO TECHO Y REUTILIZACIÓN DE CAPA AISLANTE LANA DE ROCA 70mm DEMOLICIÓN DE ENTRAMADO DE RASTRELES DE MADERA DESMONTAR PARA REUTILIZACIÓN DE RED ALUMBRADO (LUMINARIAS) Y AIRE ACONDICIONADO

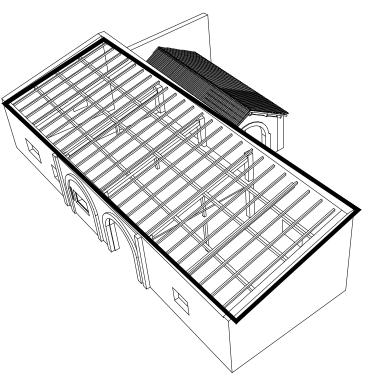


DEMOLICIÓN DE CARRERAS Y PARES DE LA ESTRUCTURA DE 2º ORDEN

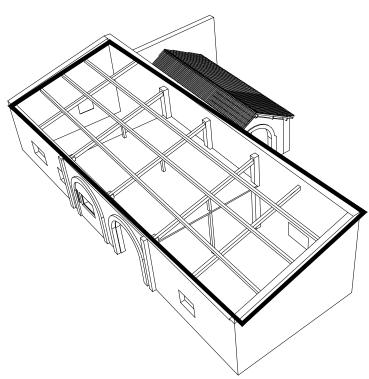

PROYECTO: REHABILITACIÓN DEL EDIFICIO DE LABORATORIO DE CONTROL DE CALIDAD PARA SUSTITUCIÓN DE CUBIERTA DE FIBROCEMENTO Carretera de Málaga número 130. Granada, provincia de Granada.


Esquemas de Intervenciones en la nave principal: desmontados y demoliciones. SE 014

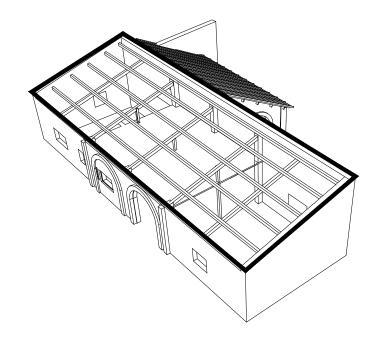


NUEVAS CORREAS DE PERFILES EN Z DESMONTAR FALSO TECHO Y REUTILIZACIÓN DE CAPA AISLANTE DE LANA DE ROCA 70mm DESMONTAR PARA REUTILIZACIÓN DE RED ALUMBRADO (LUMINARIAS)

Cubierta:

Faldón de panel aislante de chapa conformada tipo sándwich de doble chapa, autoportante de 80 mm de espesor, acabado lacado color arena o similar en cara superior y cara inferior lacado en blanco y relleno interiormente por invección con espuma de poliuretano rígido con una densidad de 40 kg/m3

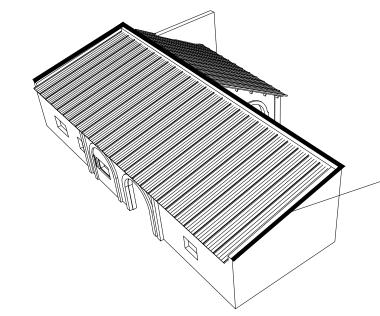

-REHACER EL ENCUENTRO DE LOS BORDES

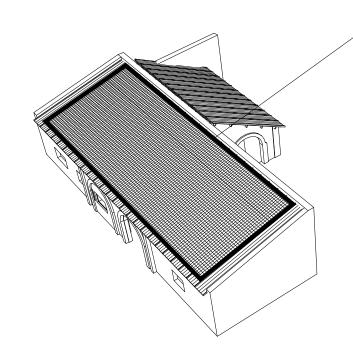


PREVISIÓN EN CORREAS PARA FUTURA INSTALACIÓN DE PANELES FOTOVOLTAICOS

PROYECTO: REHABILITACIÓN DEL EDIFICIO DE LABORATORIO DE CONTROL DE CALIDAD PARA SUSTITUCIÓN DE CUBIERTA DE FIBROCEMENTO Carretera de Málaga número 130. Granada, provincia de Granada.


Esquemas de Intervenciones en la nave principal: desmontados y demoliciones. SE 015


Promotor: Delegación Territorial en Granada de la Consejería de Fomento, Articulación del Territorio y Vivienda Arquitectos: María de la Barca Fdez-Reinoso Santamaría.

Colaboradores: Alfonso Bermejo Oroz

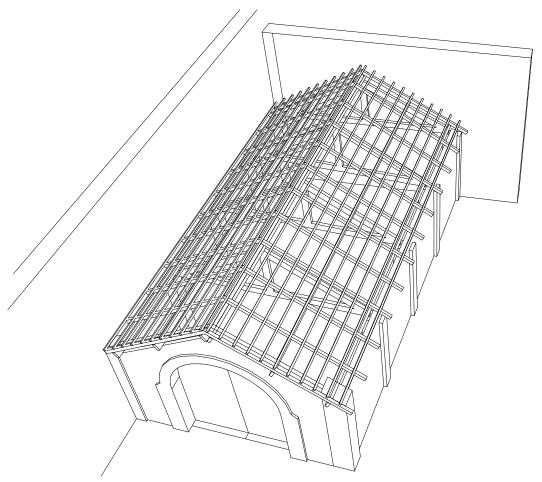


DEMOLICIÓN DE CUBRICIÓN DE CHAPA DESMONTAR FALSO TECHO Y REUTILIZACIÓN DE PERFILES PARA FALSO TECHO DESMONTAR PARA REUTILIZACIÓN DE RED ALUMBRADO (LUMINARIAS Y EXTINTORES)

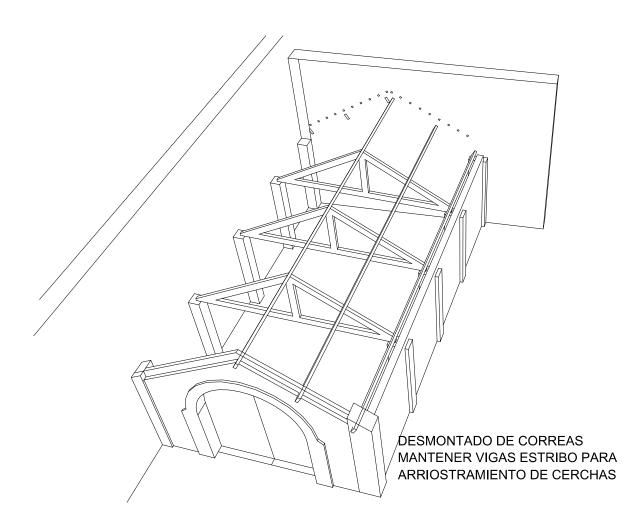

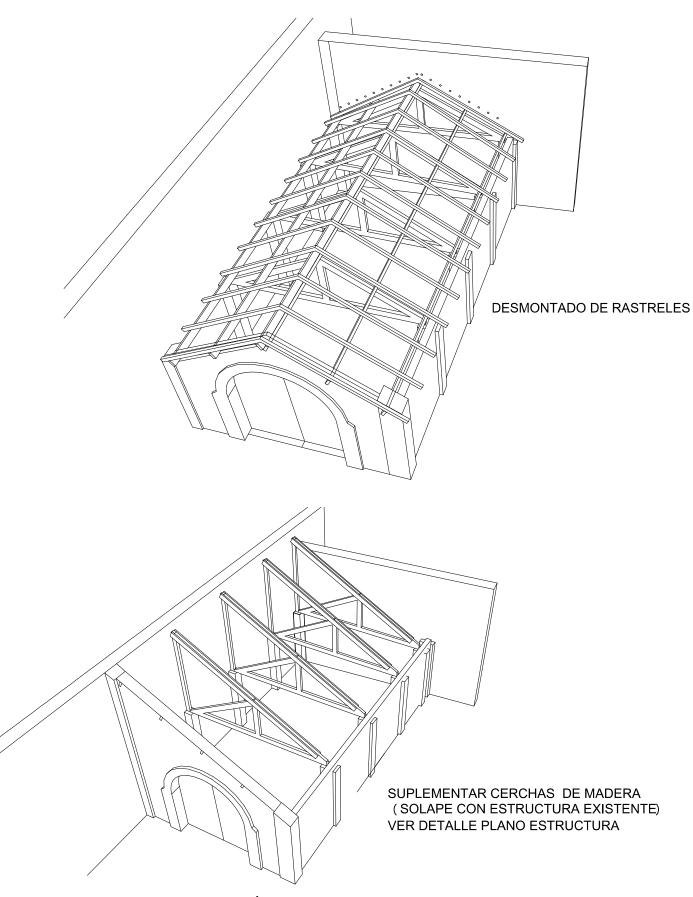

Esquemas de Intervenciones en la nave posterior: desmontados y demoliciones. SE 016

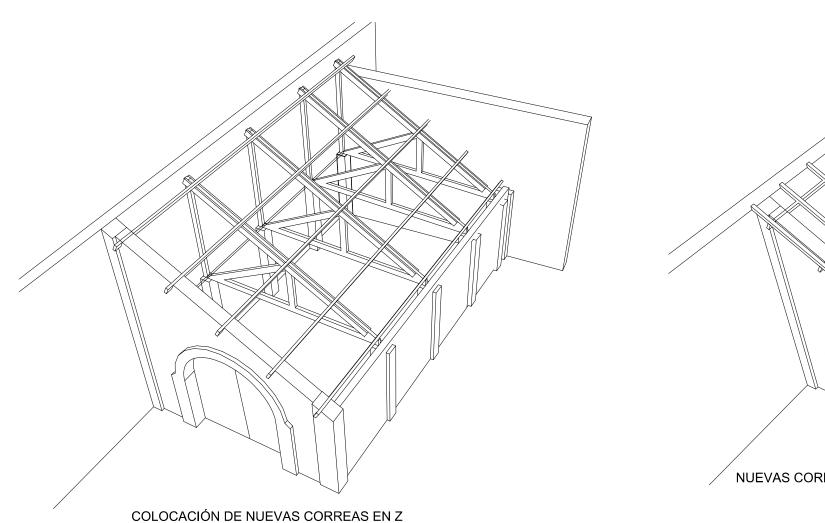

NUEVAS CORREAS EN Z

Cubierta:

Faldón de panel aislante de chapa conformada tipo sándwich de doble chapa, autoportante de 80 mm de espesor, acabado lacado color arena o similar en cara superior y cara inferior lacado en blanco y relleno interiormente por inyección con espuma de poliuretano rígido con una densidad de 40 kg/m3

AMPLIAR FACHADA_CERRAMIENTOS


PROYECTO: REHABILITACIÓN DEL EDIFICIO DE LABORATORIO DE CONTROL DE CALIDAD PARA SUSTITUCIÓN DE CUBIERTA DE FIBROCEMENTO Carretera de Málaga número 130. Granada, provincia de Granada.

Esquema de Intervenciones en la nave posterior: desmontados y demoliciones. SE 017

Promotor: Delegación Territorial en Granada de la Consejería de Fomento, Articulación del Territorio y Vivienda Arquitectos: María de la Barca Fdez-Reinoso Santamaría.


Colaboradores: Alfonso Bermejo Oroz



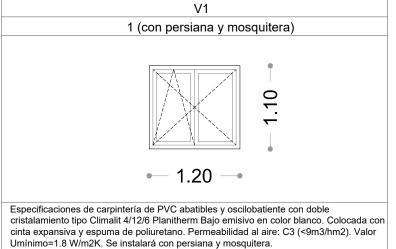




Estado final, acotación planta baja e instalaciones a desmontar. Escala 1:100

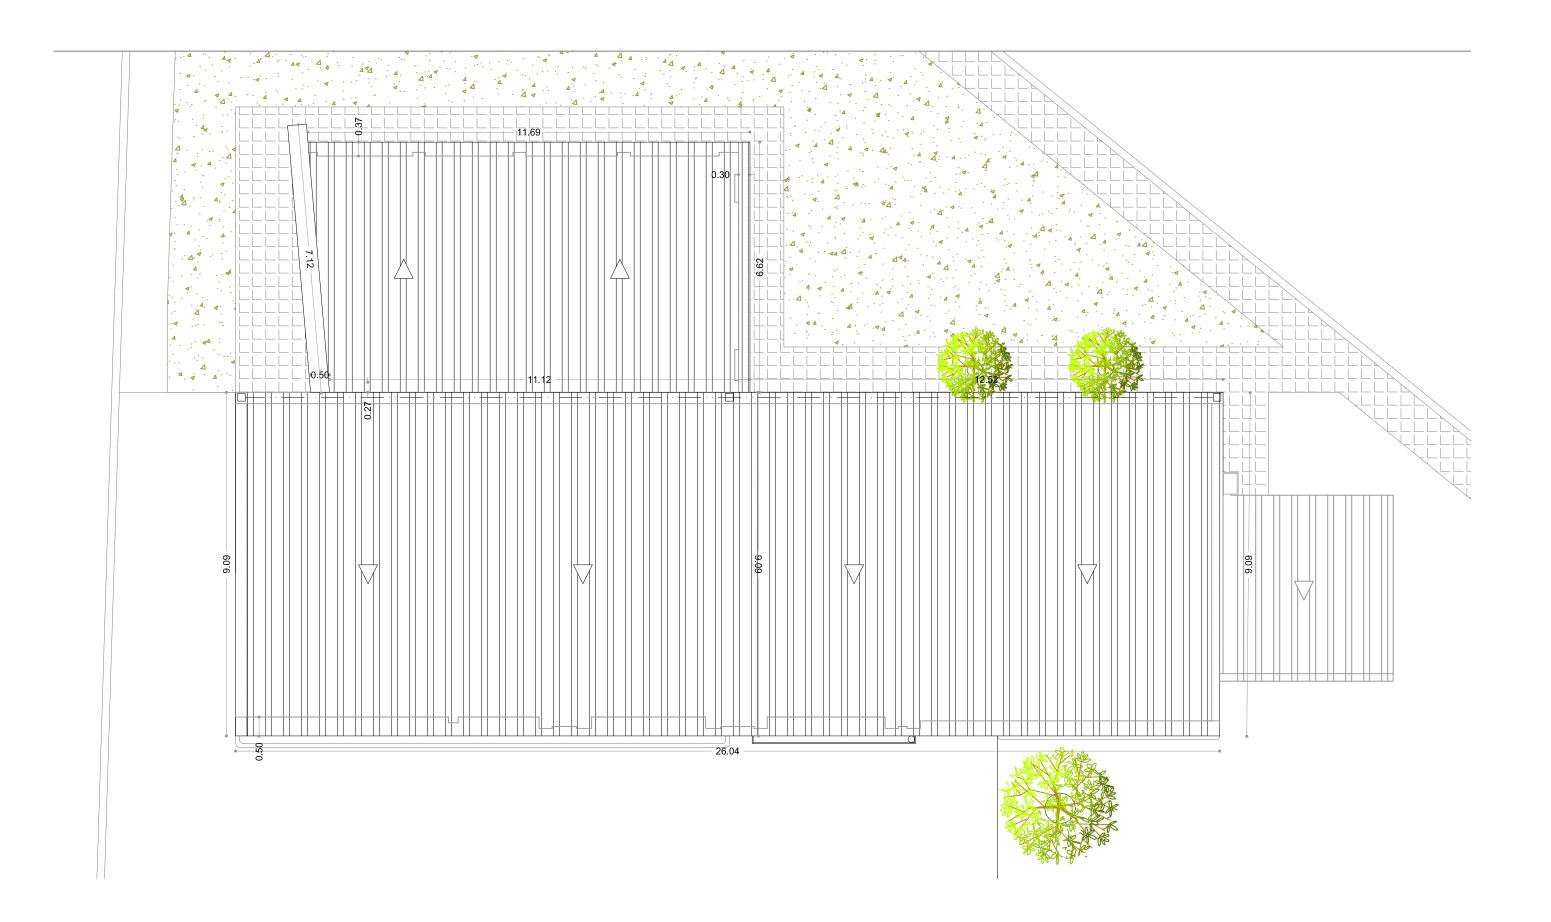

Estado final, acotación planta cubierta. Escala 1:100


Promotor: Delegación Territorial en Granada de la Consejería de Fomento, Articulación del Territorio y Vivienda Arquitectos: María de la Barca Fdez-Reinoso Santamaría.


Colaboradores: Alfonso Bermejo Oroz

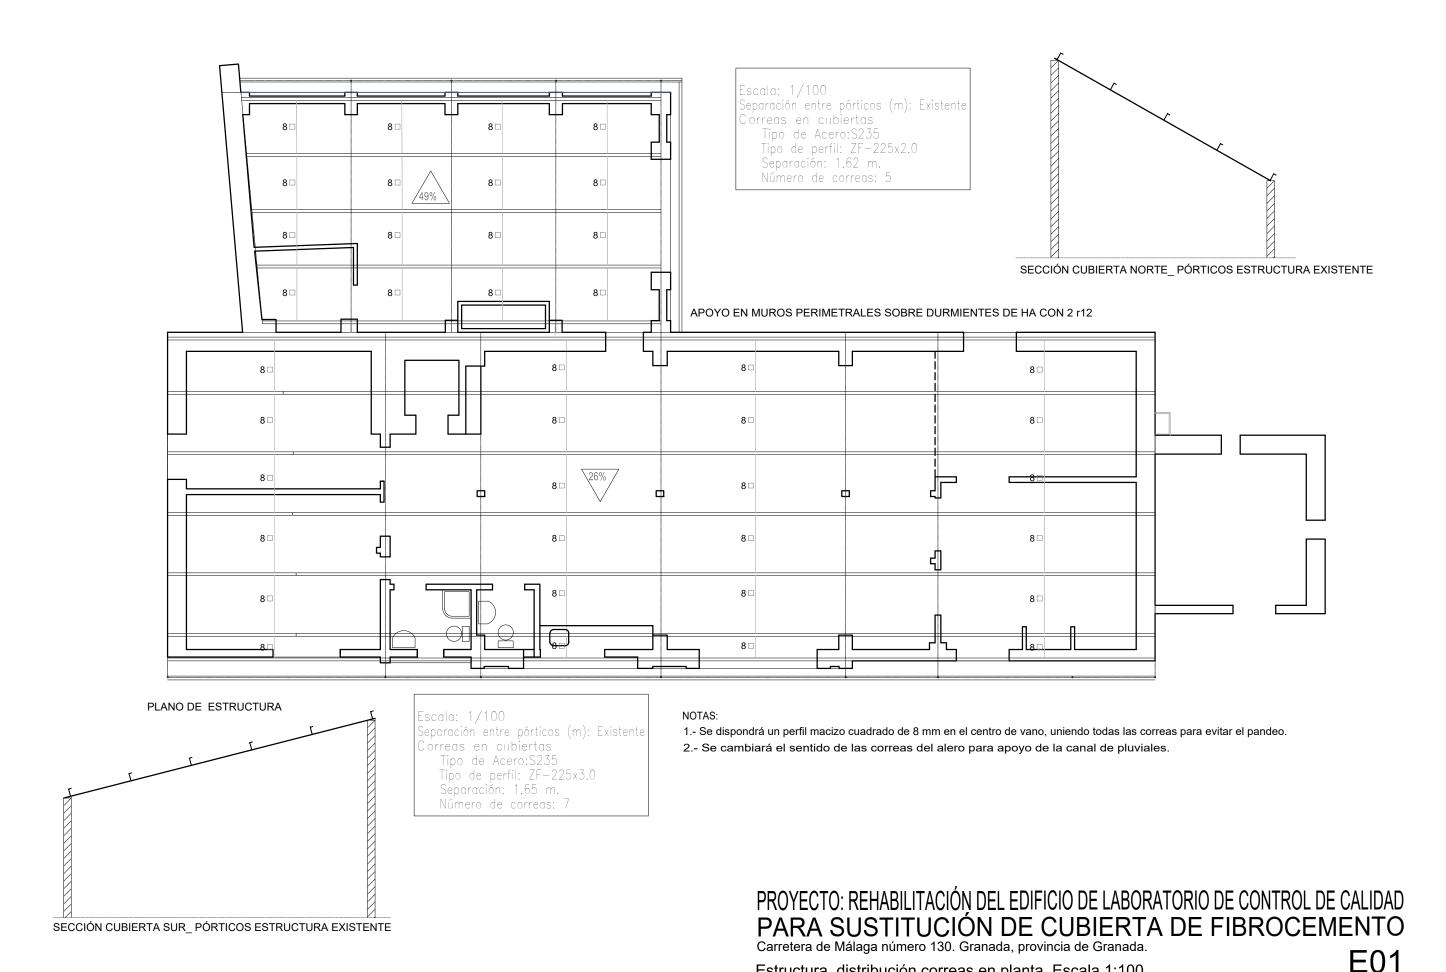

Promotor: Delegación Territorial en Granada de la Consejería de Fomento, Articulación del Territorio y Vivienda Arquitectos: María de la Barca Fdez-Reinoso Santamaría. Colaboradores: Alfonso Bermejo Oroz

Estructura, distribución correas en planta. Escala 1:100

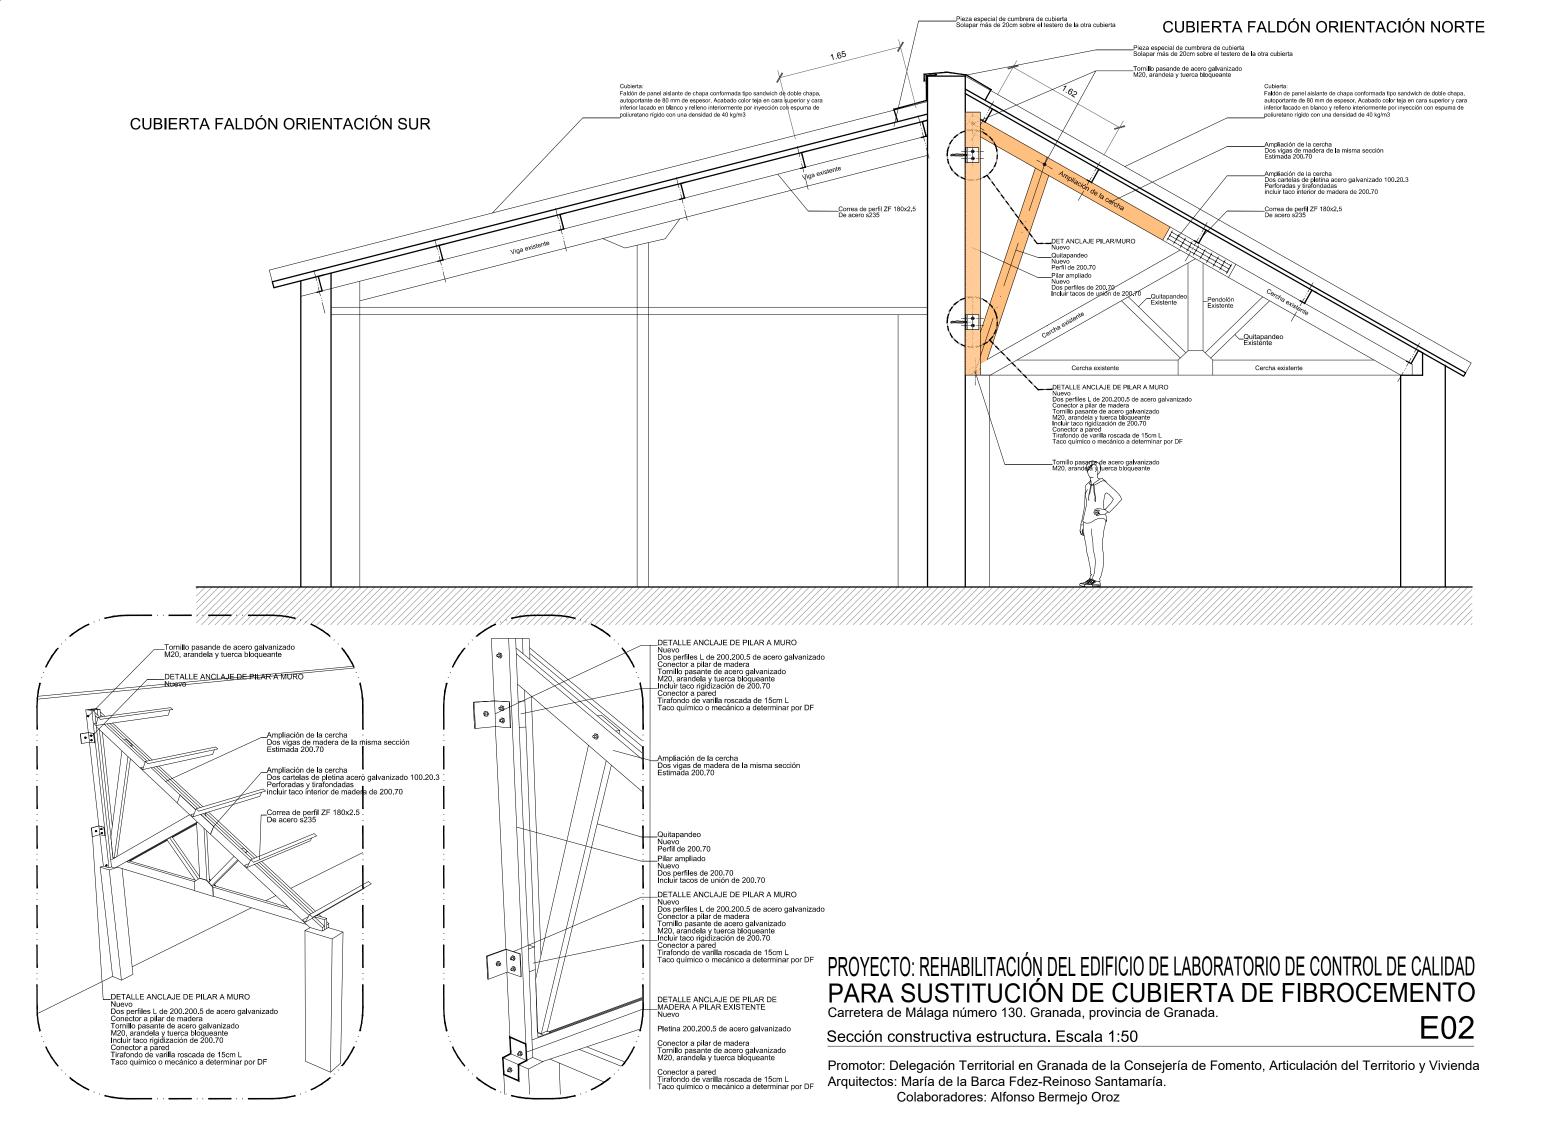


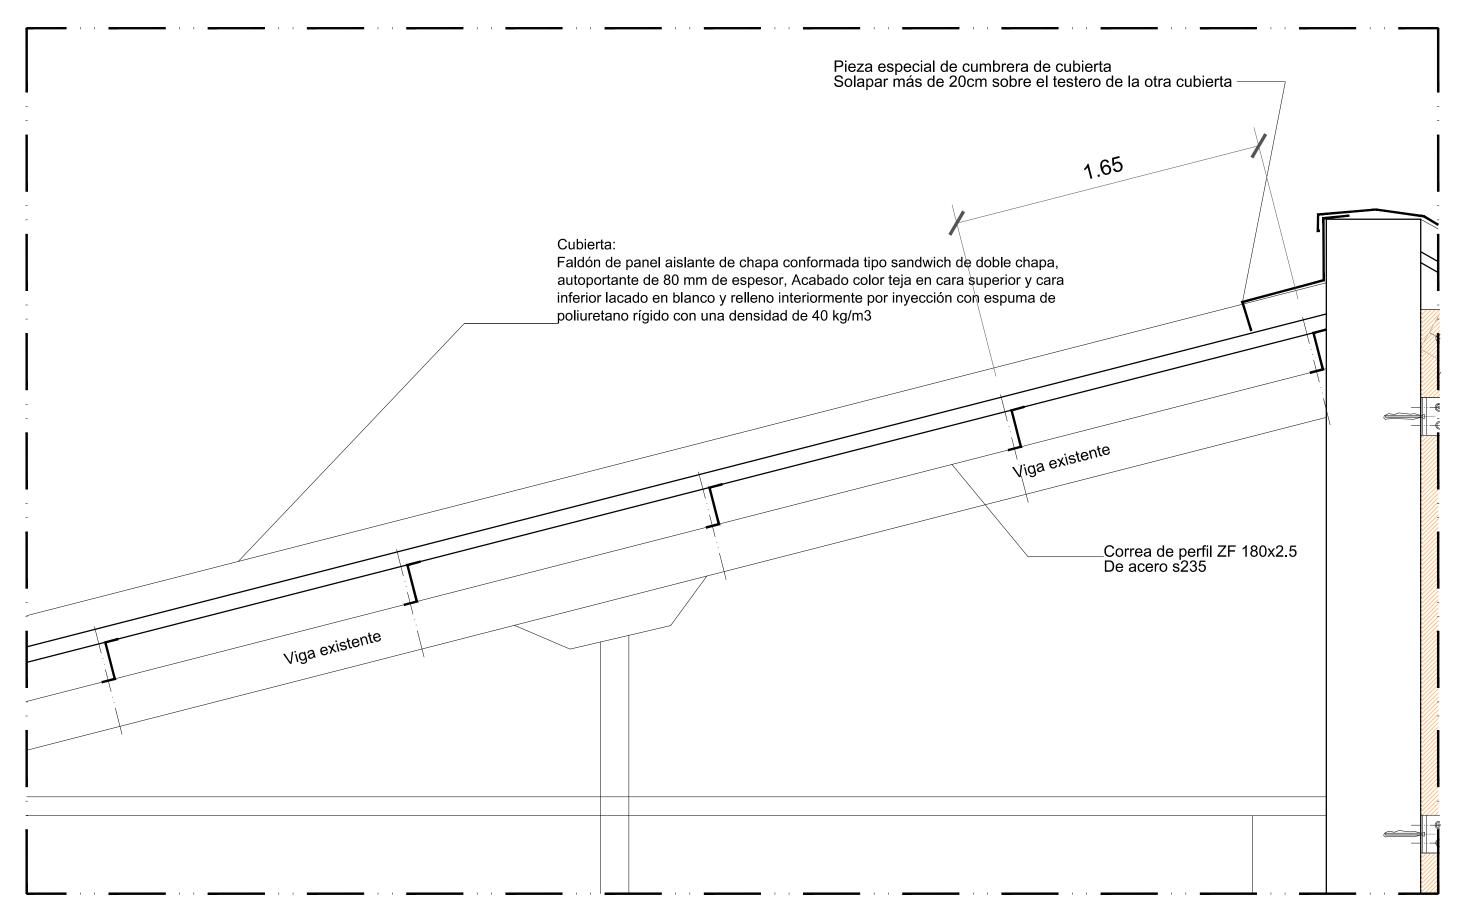


Detalles sección constructiva cubierta faldón sur. Escala 1:20

Promotor: Delegación Territorial en Granada de la Consejería de Fomento, Articulación del Territorio y Vivienda Arquitectos: María de la Barca Fdez-Reinoso Santamaría. Colaboradores: Alfonso Bermejo Oroz


E03

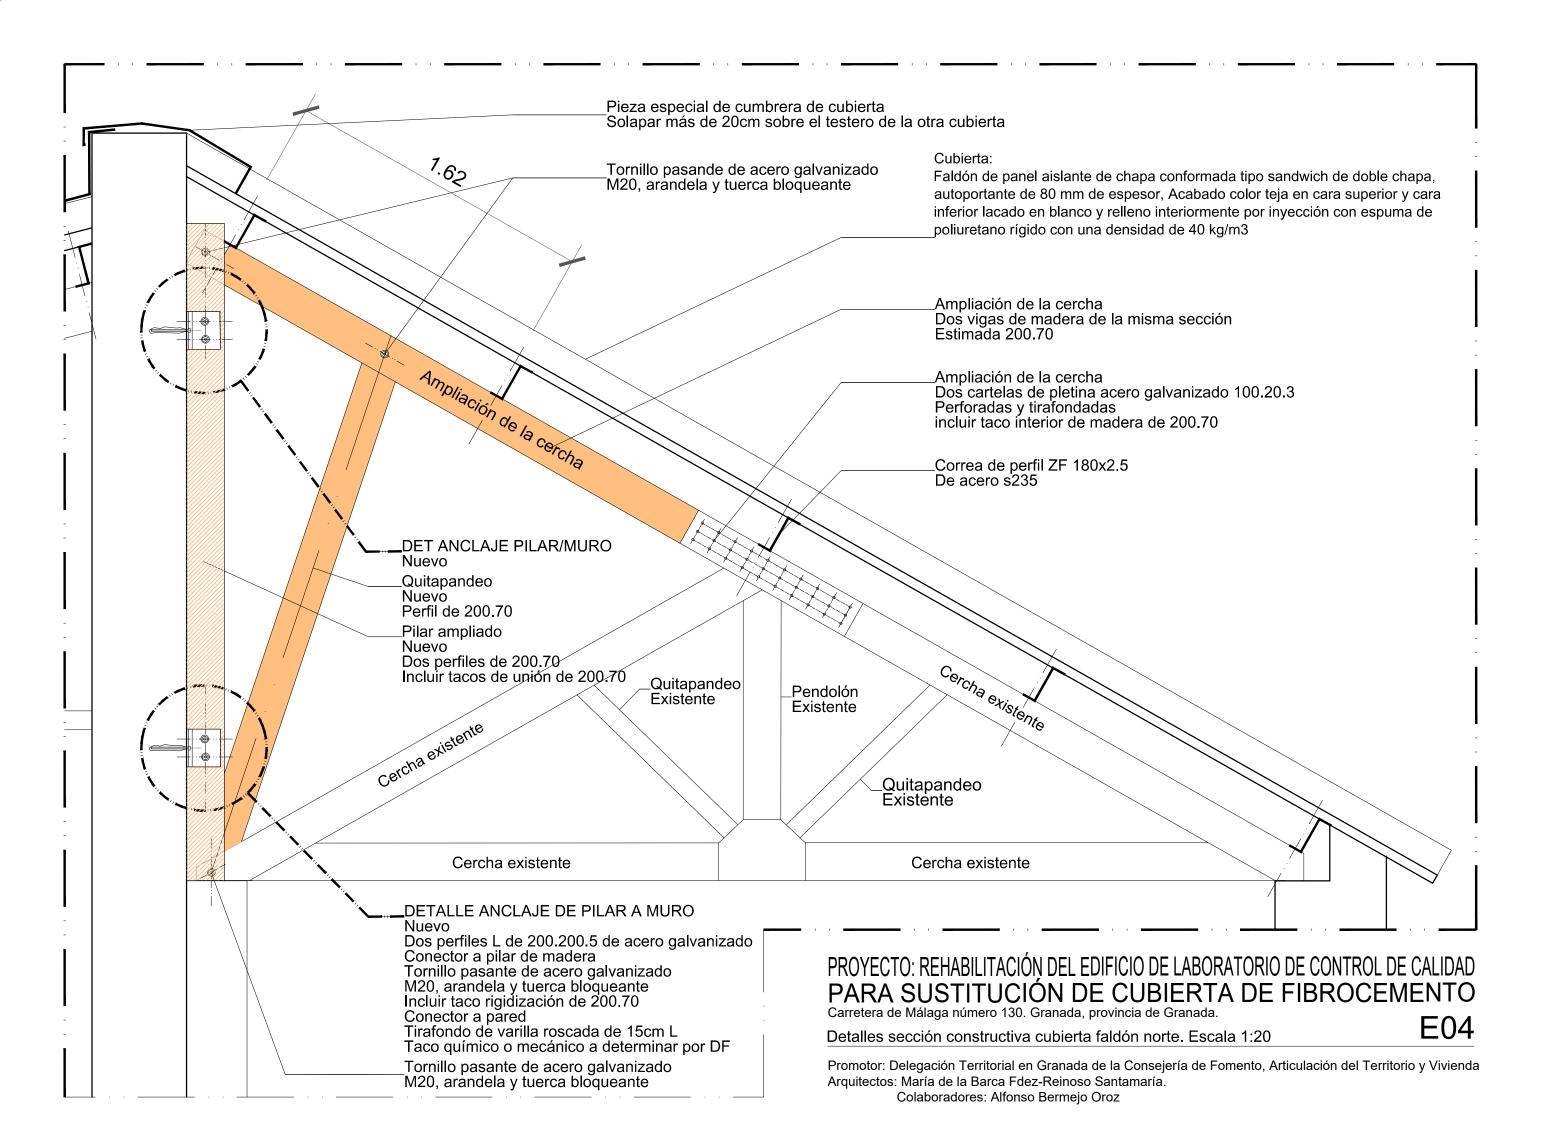

Detalles cubierta panel sandwich. Escala 1:5

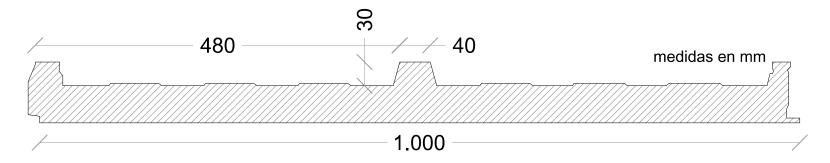

Tornillería Oculta con Tapajuntas

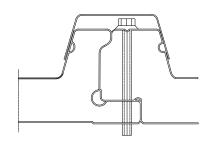










REMATE PARED TRASERO

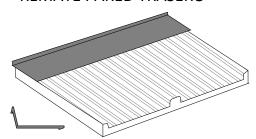



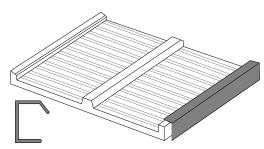


REMATE FRONTAL CUBIERTA TROQ

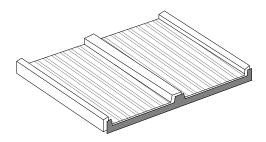




REMATE CANALÓN STANDAR BP/RT/VN/GA/TB Tamaño: 3 m

REMATE FRONTAL CUBIERTA

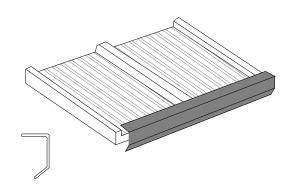

REMATE CANALÓN STANDAR

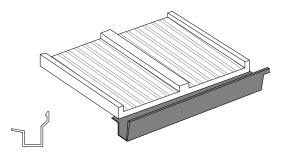

PROYECTO: REHABILITACIÓN DEL EDIFICIO DE LABORATORIO DE CONTROL DE CALIDAD PARA SUSTITUCIÓN DE CUBIERTA DE FIBROCEMENTO Carretera de Málaga número 130. Granada, provincia de Granada.

Detalles cubierta panel sandwich. Escala 1:5

Promotor: Delegación Territorial en Granada de la Consejería de Fomento, Articulación del Territorio y Vivienda Arquitectos: María de la Barca Fdez-Reinoso Santamaría. Colaboradores: Alfonso Bermejo Oroz

E05



Anexo: Estudio Fotográfico Estado Actual. Escala 1:250

Promotor: Delegación Territorial en Granada de la Consejería de Fomento, Articulación del Territorio y Vivienda Arquitectos: María de la Barca Fdez-Reinoso Santamaría. Colaboradores: Alfonso Bermejo Oroz

F01